

到達坑口図 S=1/25

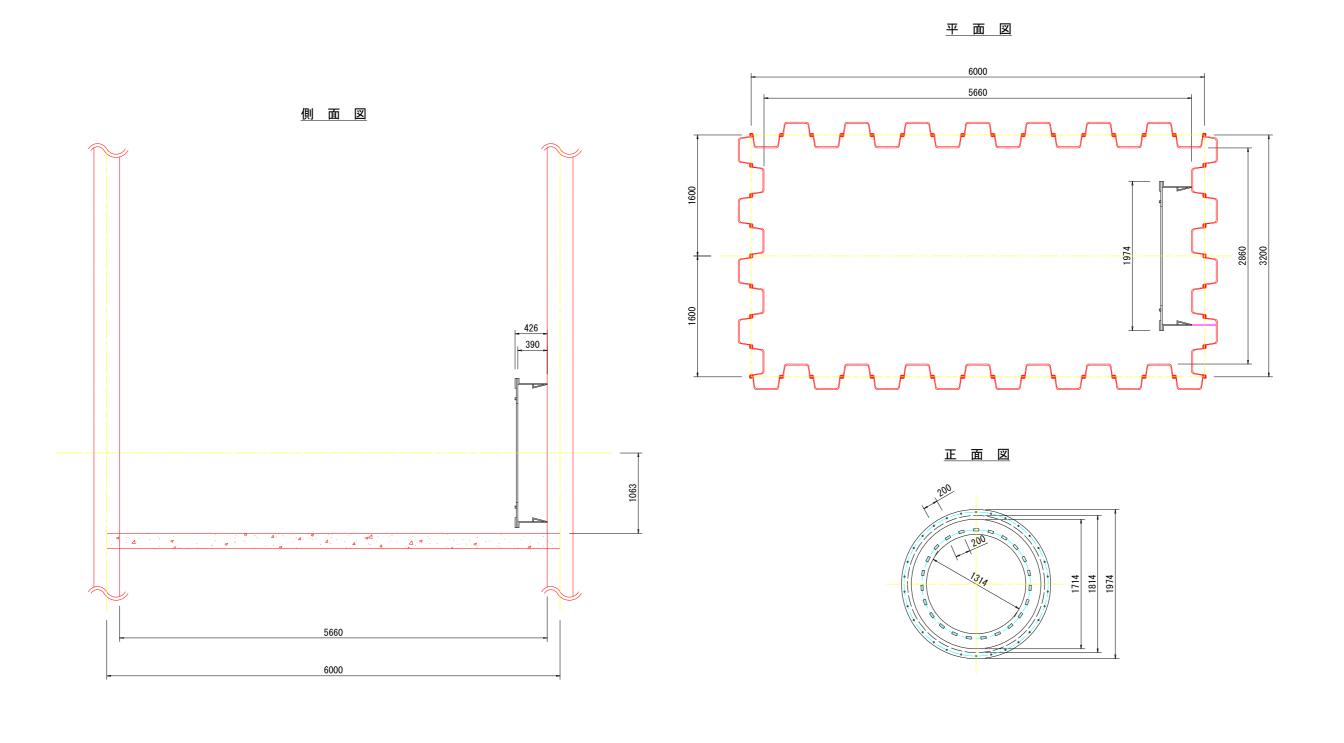


当初設計	図面


	凶則
工事名	R7企工 阿南工業用水道 送水管布設替工事 (継続費)
路線名等	
工事箇所	阿南市宝田町
図面名	到達坑口図
縮尺	1:25 図面番号 42 / 82
会社名	
事業者名	徳 島 県 企 業 局

中間立坑 坑口・通過用受台図 S=1/25

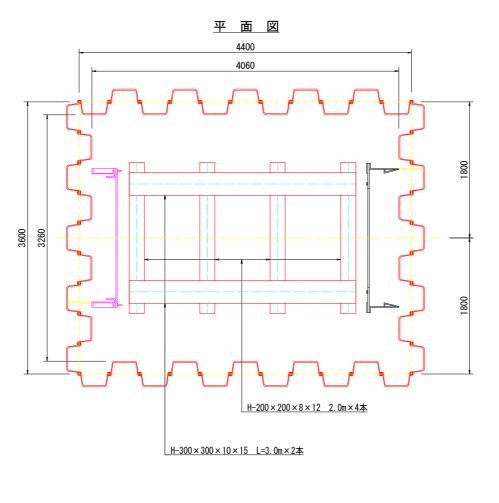


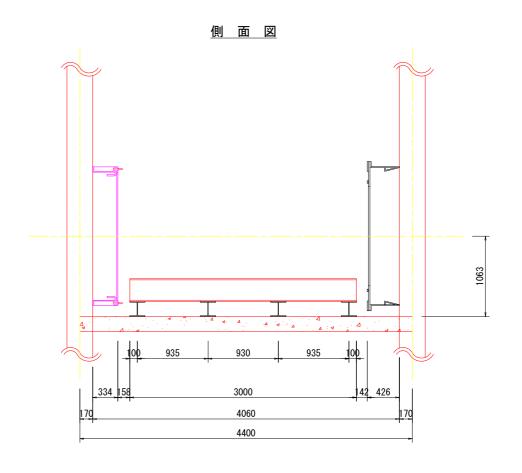

発 進 坑 口 正 面 図

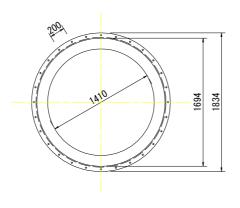


到達坑口正面図

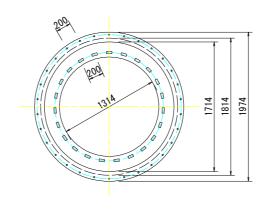


工事名	R7企工 阿南工業用水道 送水管布設替工事 (継続費)	
路線名等		
工事箇所	阿南市宝田町	
図面名	中間立坑 坑口・通過用受台図	
縮尺	1:25 図面番号 43 / 82	
会社名		
事業者名	徳 島 県 企 業 局	

作業床図 S=1/50

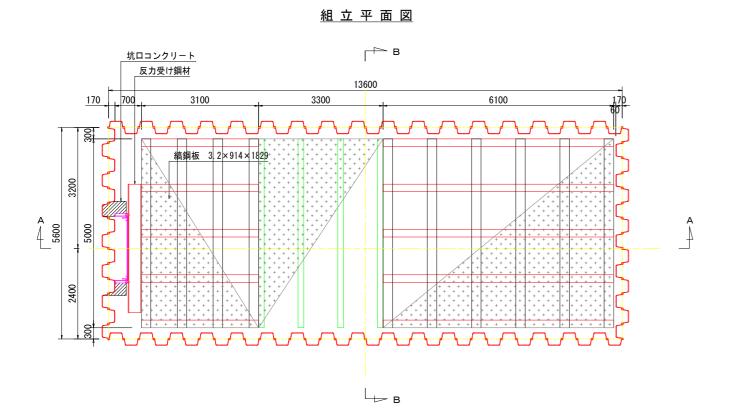


6100

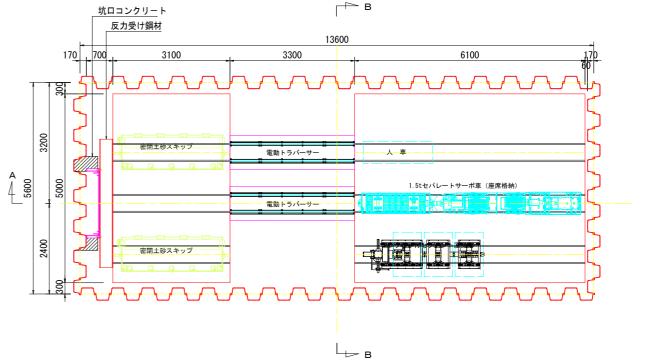


配置平面図

A - A 断 面 図

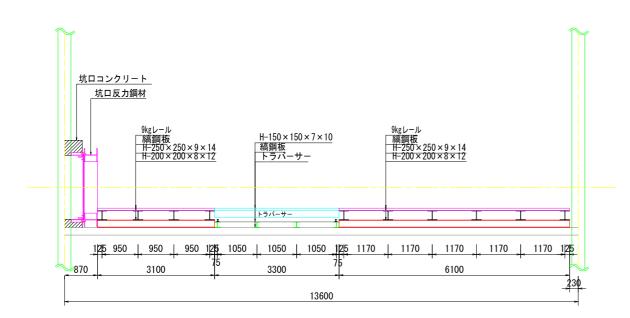

作業床材料表 長さ(m) 本数 重量(t) 総重量(t) 5.000 10 3.5900 種 別 断面寸法 H-250 × 250 × 9 × 14 3. 100 6. 100 0. 7735 1. 5220 鋼 材 H-200×200×8×12 8. 1819 5. 000 4 0. 6220 H-150 × 150 × 7 × 10 縞鋼板 3.2×914×1829 62. 50 (m2) 1. 6744

B-B断面 図

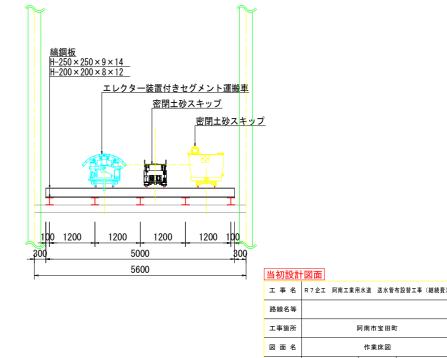



縮尺

会社名 事業者名 図面番号

徳 島 県 企 業 局

44 / 82

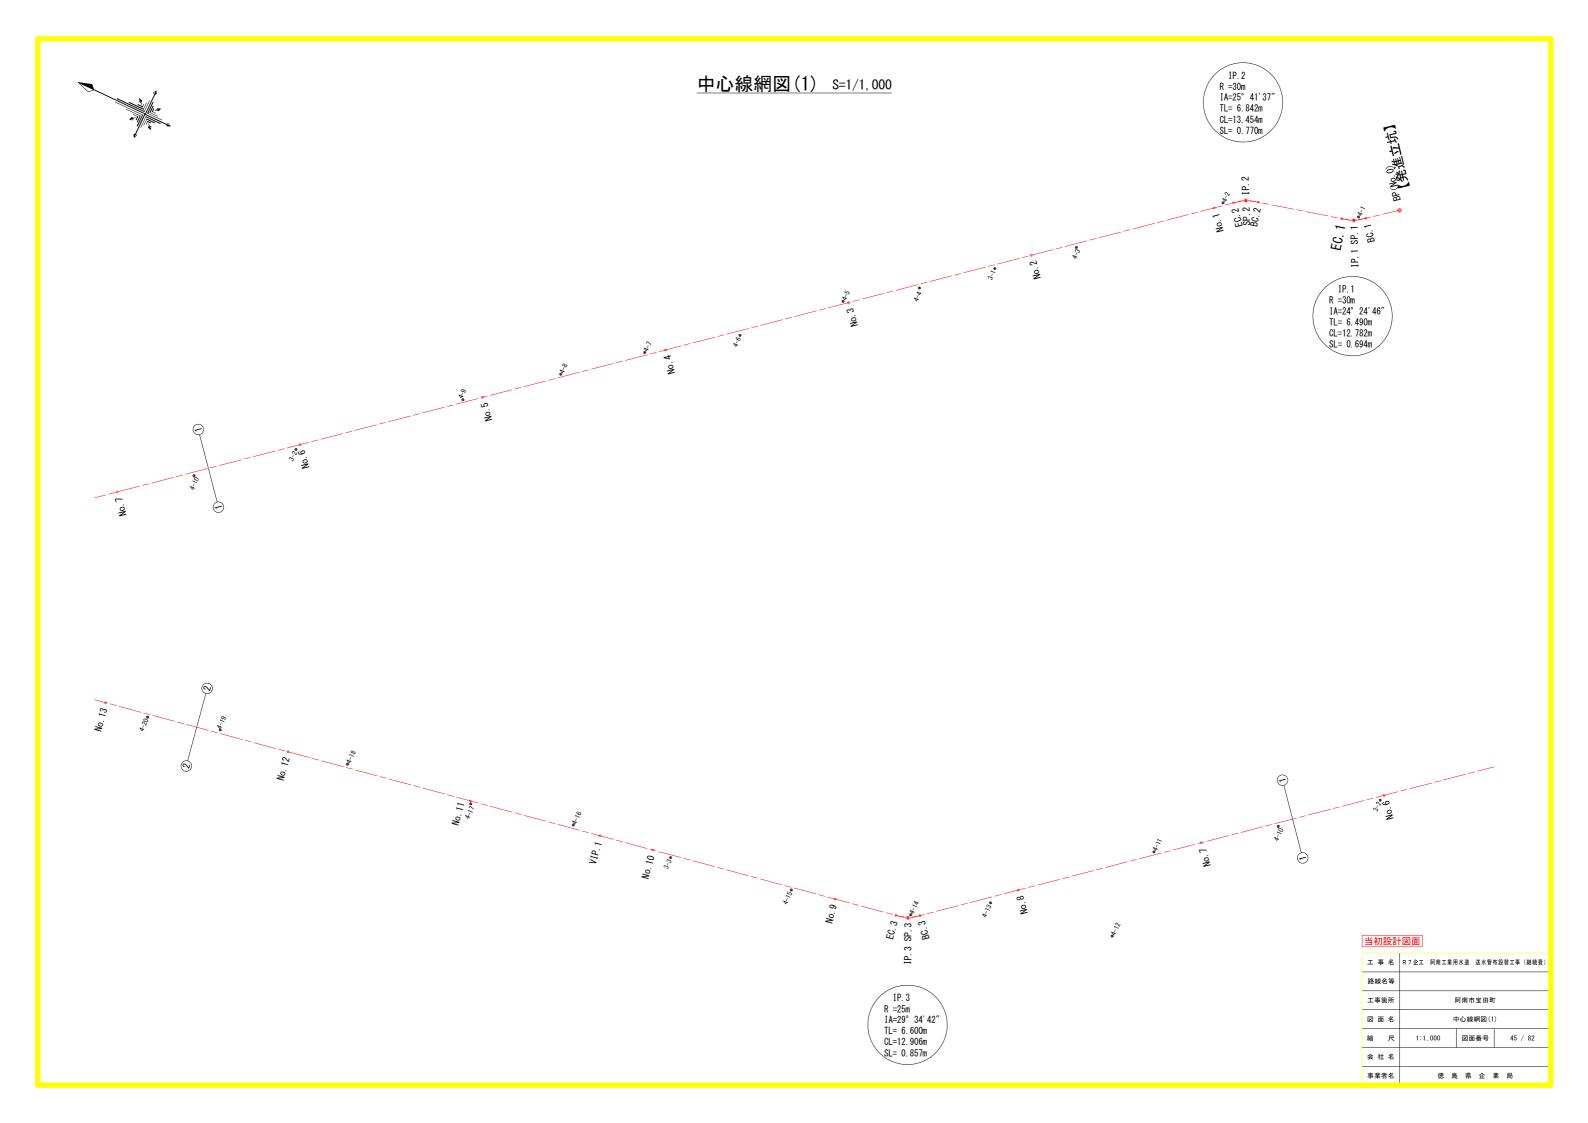

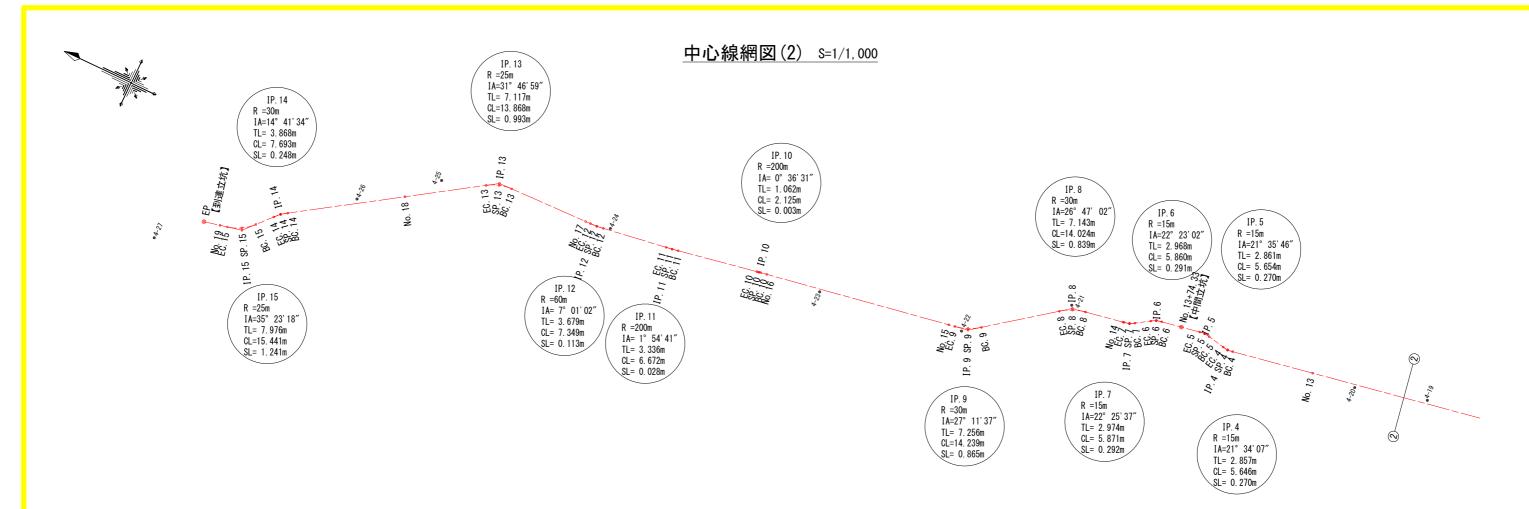

基準点座標一覧表

	基华 从 座 作	宗一見衣_	
点 名	X 座標	Y 座標	標高
3-1	102575. 281	105556. 327	3. 94
3-2	102868. 720	105311. 534	4. 30
3-3	103195. 253	105123. 372	5. 03
4-1	102412. 889	105663. 397	3. 95
4-2	102480. 915	105639. 477	4. 14
4-3	102541. 021	105584. 938	4. 02
4-4	102606. 945	105529. 956	3. 80
4-5	102640. 442	105506. 283	3. 50
4-6	102682. 099	105466. 661	3. 94
4-7	102723. 806	105436. 902	4. 52
4-8	102759. 064	105407. 464	4. 14
4-9	102800. 092	105373. 168	4. 18
4-10	102911. 546	105275. 917	4. 41
4-11	102965. 284	105235. 564	4. 71
4-12	102966. 194	105185. 814	4. 90
4-13	103031. 930	105174. 152	5. 09
4-14	103067. 453	105150. 400	5. 10
4-15	103130. 188	105135. 184	5. 04
4-16	103249. 235	105116. 943	5. 03
4-17	103303. 112	105103. 847	5. 02
4-18	103371. 041	105094. 945	4. 99
4-19	103439. 714	105082. 486	5. 02
4-20	103477. 371	105072. 107	5. 22
4-21	103631. 403	105047. 463	5. 10
4-22	103678. 310	105010. 132	5. 06
4-23	103755. 059	104996. 768	5. 40
4-24	103869. 557	104979. 706	5. 32
4-25	103961. 197	104964. 467	6. 59
4-26	103997. 472	104936. 449	6. 56
4-27	104085. 755	104871. 976	5. 34

中心線座標一覧表

_	中心脉圧保	見么	
点 名	X 座標	Y 座標	標高
BP(No.0) 【発進立坑】	102394. 814	105675. 841	3. 39
BC. 1	102409. 134	105664. 425	3. 85
SP. 1	102414. 517	105661.002	3. 96
EC. 1	102420. 502	105658. 794	3. 94
BC. 2	102464. 115	105647. 800	4. 04
SP. 2	102470. 399	105645. 442	4. 06
EC. 2	102476. 002	105641.745	4. 12
No. 1	102484. 044	105635. 035	4. 17
No. 2	102560. 826	105570. 968	4. 01
No. 3	102637. 608	105506. 902	3. 54
No. 4	102714. 390	105442. 835	4. 06
No. 5	102791. 172	105378. 769	4. 19
No. 6	102867. 954	105314. 702	4. 32
No. 7	102944. 736	105250. 636	4. 62
No. 8	103021. 518	105186. 569	4. 95
BC. 3	103062. 796	105152. 127	5. 18
SP. 3	103068. 227	105148. 674	5. 11
EC. 3	103074. 359	105146. 722	5. 09
No. 9	103107. 159	105140. 783	5. 08
No. 10	103205. 559	105122. 966	5. 05
VIP. 1 (No. 10+28. 84)	103233. 936	105117. 828	5. 09
No. 11	103303. 959	105105. 149	5. 07
No. 12	103402. 359	105087. 332	5. 18
No. 13	103500. 759	105069. 515	5. 56
BC. 4	103543. 867	105061.709	5. 78
SP. 4	103546. 676	105061.470	5. 85
EC. 4	103549. 480	105061.760	5. 95
BC. 5	103558. 524	105063. 568	5. 87
SP. 5	103561.331	105063. 859	5. 88
EC. 5	103564. 144	105063. 618	5. 85

中心線座標一覧表

点 名	X 座標	Y 座標	標高
No. 13+74. 33【中間立坑】	103573. 982	105061. 832	5. 82
BC. 6	103584. 598	105059. 904	5. 87
SP. 6	103587. 412	105059. 103	5. 86
EC. 6	103590. 016	105057. 772	5. 81
BC. 7	103597. 083	105053. 239	5. 35
No. 14	103597. 615	105052. 914	5. 35
SP. 7	103599. 693	105051. 906	5. 30
EC. 7	103602. 512	105051. 105	5. 27
BC. 8	103623. 278	105047. 351	5. 17
SP. 8	103629. 971	105045. 312	5. 15
EC. 8	103636. 009	105041. 778	5. 18
BC. 9	103669. 616	105016. 425	5. 22
SP. 9	103675. 752	105012. 849	5. 19
EC. 9	103682. 557	105010. 815	5. 18
No. 15	103685. 799	105010. 253	5. 17
No. 16	103784. 328	104993. 167	5. 44
BC. 10	103787. 635	104992. 594	5. 46
SP. 10	103788. 681	104992. 409	5. 46
EC. 10	103789. 726	104992. 219	5. 46
BC. 11	103832. 077	104984. 411	5. 69
SP. 11	103835. 363	104983. 833	5. 69
EC. 11	103838. 658	104983. 311	5. 65
BC. 12	103872. 919	104978. 169	5. 20
SP. 12	103876. 567	104977. 735	5. 13
EC. 12	103880. 235	104977. 526	5. 07
No. 17	103883. 023	104977. 452	5. 06
BC. 13	103925. 713	104976. 321	4. 76
SP. 13	103932. 531	104975. 184	4. 81
EC. 13	103938. 777	104972. 224	4. 86
No. 18	103975. 073	104948. 381	1. 70

中心線座標一覧表

点 名	X 座標	Y 座標	標高	
BC. 14	104027. 400	104914. 008	5. 35	
SP. 14	104030. 471	104911. 696	5. 36	
EC. 14	104033. 221	104909. 010	5. 38	
BC. 15	104040. 111	104901. 361	5. 39	
SP. 15	104046. 074	104896. 506	4. 82	
EC. 15	104053. 232	104893. 693	4. 49	※ 2
No. 19	104057. 100	104892. 828	4. 49	※ 2
EP【到達立坑】	104065. 607	104890. 926	4. 49	※ 2

※1:表示は現況標高。計画標高は「3.77」 ※2:表示は現況標高。計画標高は「4.81」

工事名	R7企工 阿南工業用水道 送水管布設替工事 (継続費)
路線名等	
工事箇所	阿南市宝田町
図面名	中心線網図(2)
縮尺	1:1,000 図面番号 46 / 82
会社名	
事業者名	徳 島 県 企 業 局



 $(\phi 1470 \times 750 \times 53)$


縦リブ-スキンプレート 溶接




注入孔 詳細 (S=1/1)

1.5Bソケット




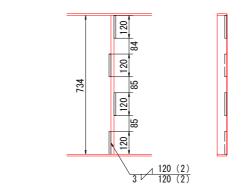


主桁-継手板 溶接

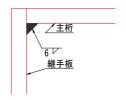

縦リブ 詳細 (S=1/1)

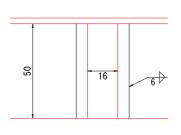

B・K継手部 詳細 (S=1/1)

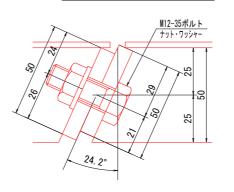

5-φ15穴

Aセグメント (S=1/8) 外周長 1358.3

(8)

組立図 (S=1/8)

17-φ15穴

P.C.D φ1414

5-φ15穴


2-PL8X50X750

(0)

 (\mathbf{K})

42. 3<mark>53°</mark>

 \bigcirc

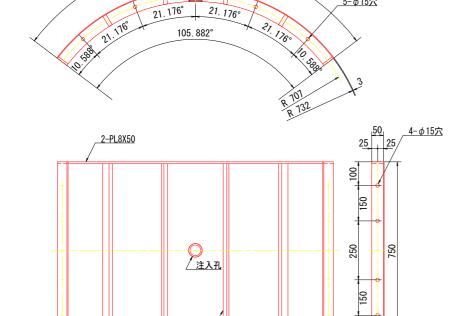


<u>/ 4-PL16X50X734</u>

Bセグメント (S=1/8) 外周長 1358.3


21.176° 21.176°

105.882°


21.116

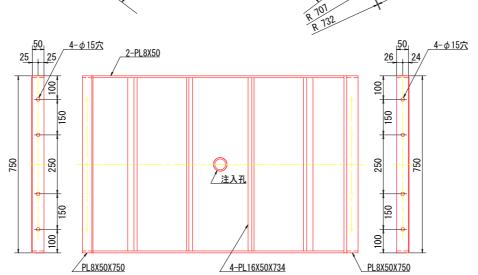

<u> Kセグメント (S=1/8)</u>

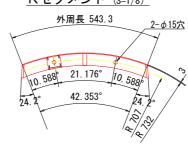

仕 様

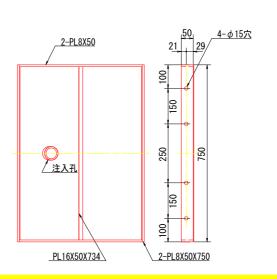

 ϕ 1470 外径 幅 750 高さ 分割数 4分割 付属品 注入孔 1.5Bソケット ボルト(M12-35)(10.9)

材質 SM490A 塗装 外面サビ止1回

- 10 HAH1	
工事名	R7企工 阿南工業用水道 送水管布設替工事 (継続費)
路線名等	
工事箇所	阿南市宝田町
図面名	鋼製セグメント(1)(参考図) 〔φ1470×750×53〕
縮尺	図示 図面番号 47 / 82
会社名	
事業者名	徳 島 県 企 業 局


鋼製セグメント(2) (参考図)

 $[\phi 1470 \times 750 \times 53 \ (\tau - \ \ \ \ \ \ \)]$


縦リブ-スキンプレート 溶接

<u>/</u>スキンプレート <u>主桁及継手板</u>

注入孔 詳細 (S=1/1)

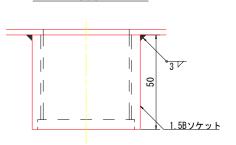


組立図 (S=1/12)

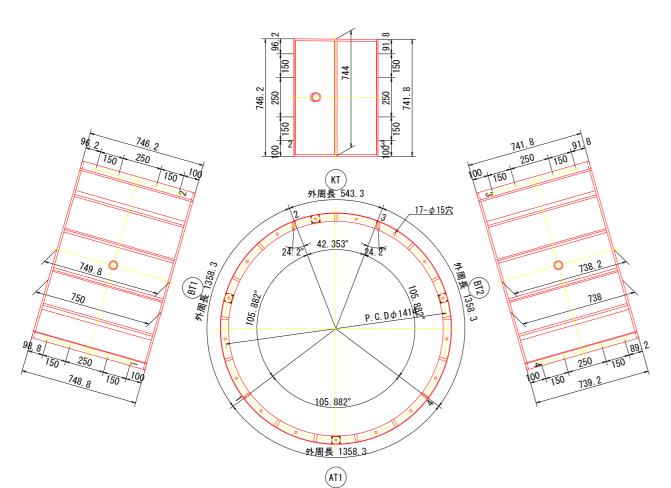

120 (2) 3 120 (2)

B·K継手部 詳細 (S=1/1)

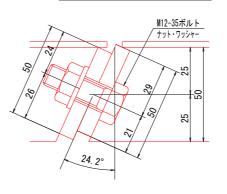


/ 主桁 6 V 継手板

主桁-継手板 溶接

スキンプレート-主桁及継手板 溶接

縦リブ 詳細 (S=1/1)

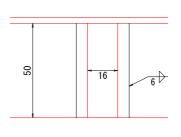


仕 様

外径	ϕ 1470
畐	750-738(テーパー量12)
高さ	53
分割数	4分割
寸属品	注入孔 1.5Bソケット
	ボルト(M12-35)(10.9)
晳	SM490A
き装	外面サビ止1回

当初設計図面

	四川
工事名	R7企工 阿南工業用水道 送水管布設替工事 (継続費)
路線名等	
工事箇所	阿南市宝田町
図面名	鋼製セグメント(2)(参考図) 〔 φ 1470×750×53(テーパー12mm)〕
縮尺	図示 図面番号 48 / 82
会社名	
事業者名	徳 島 県 企 業 局

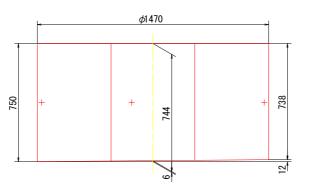

150

材料仕様

スキンプレート	PL - 3
主 桁	PL - 8 × 50
縦リブ	PL - 16 × 50
継手板 A	$PL - 8 \times 50$
継手板 BK	$PL - 8 \times 50$

鋼製セグメント(3)(参考図)


 $[\phi 1470 \times 750 \times 53 \ (\tau - \ N - 24mm)]$


縦リブ-スキンプレート 溶接


<u>/</u>スキンプレート 主桁及継手板


スキンプレート-主桁及継手板 溶接


注入孔 詳細 (S=1/1)

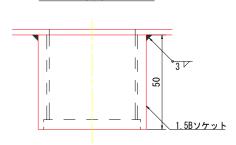


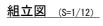

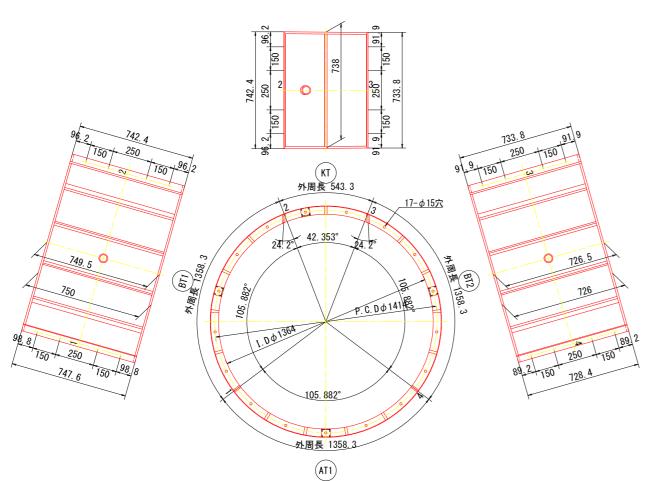

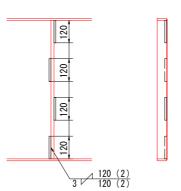


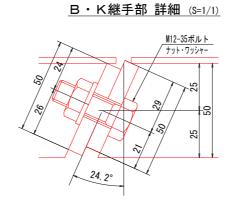

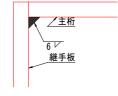

主桁-継手板 溶接

縦リブ 詳細 (S=1/1)

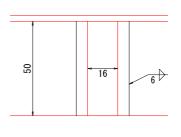


仕 様

外径	ϕ 1470
幅	750-726(テーパー量24)
高さ	53
分割数	4分割
付属品	注入孔 1.5Bソケット
	ボルト(M12-35)(10.9)
材質	SM490A
金装	外面サビ止1回

当初設計図面

工事名	R7企工 阿南工業用水道 送水管布設替工事 (継続費)		
路線名等			
工事箇所	阿南市宝田町		
図面名	鋼製セグメント (3) (参考図) [φ1470×750×53 (テーパー24mm)]		
縮尺	図示 図面番号 49 / 82		
会社名			
事業者名	徳 島 県 企 業 局		

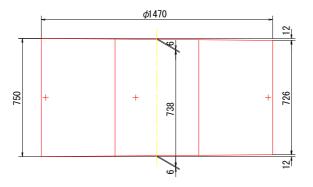

150

材料仕様

スキンプレート	PL - 3
主 桁	$PL - 8 \times 50$
縦リブ	PL - 16 × 50
継手板 A	$PL - 8 \times 50$
継手板 BK	$PL - 8 \times 50$


鋼製セグメント(4)(参考図)


 $[\phi 1470 \times 750 \times 53 \ (\tau - \ N - 46 \text{mm})]$

縦リブ-スキンプレート 溶接


スキンプレート-主桁及継手板 溶接


<u>注入孔 詳細</u> (S=1/1)

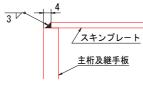

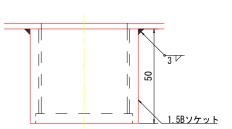



組立図 (S=1/12)

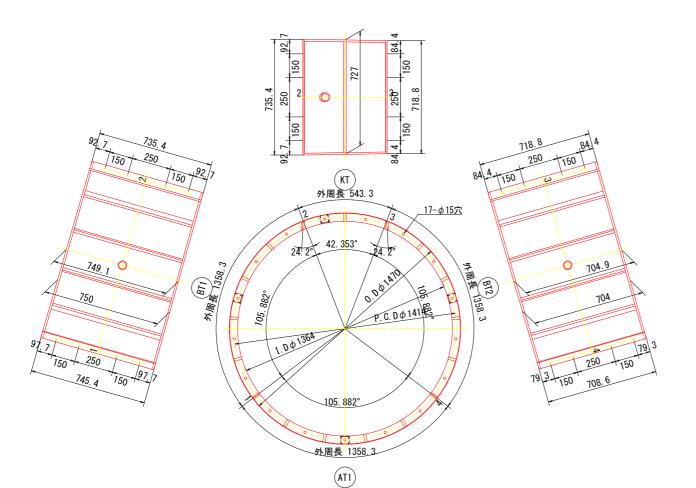

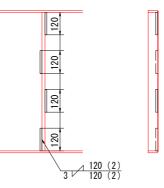


主桁-継手板 溶接

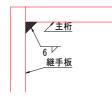


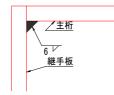

縦リブ 詳細 (S=1/1)

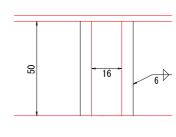

B・K継手部 詳細 (S=1/1)

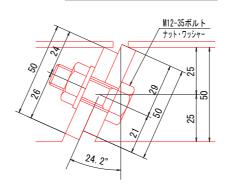

スキンプレート PL - 3 主 桁 $PL-8 \times 50$ PL - 16 × 50 縦リブ 継手板 A PL-8×50 継手板 BK PL-8 × 50

外径	ϕ 1470
幅	750-704(テーパー量46)


仕 様

高さ 53 分割数 4分割

付属品 注入孔 1.5Bソケット ボルト(M12-35)(10.9)

材質 SM490A 塗装 外面サビ止1回

当创設訂	[凶則]
工事名	R7企工 阿南工業用水道 送水管布設替工事 (継続費)
路線名等	
工事箇所	阿南市宝田町
図面名	鋼製セグメント(4)(参考図) [φ 1470×750×53(テーパー46mm)]
縮尺	図示 図面番号 50 / 82
会社名	
事業者名	徳 島 県 企 業 局

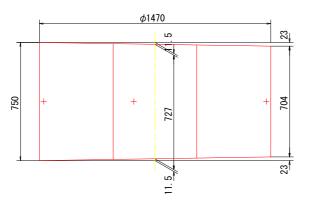

-0-

727

745. 4 250

150

材料仕様

•	И	,				
当初	設計	図面				
工事	名	R 7 企工	阿南工業用	水道 送水管	布設替工事	(継続書
路線名	名等					
工事包	ョ所			阿南市宝田町	Г	
図面	名)
縮	尺	ß	示	図面番号	50 /	82
会 社	名				•	
	当初 工事路線 年事 面 縮	当初設言 エ 事 名 路線名等 工事箇所 図 面 名	当初設計図面 エ 事 名 R7企工 路線名等 工事箇所 図 面 名 (、	当初設計図面 エ事名 R7企工 同浦工業用路線名等 工事箇所 「個製セグラー (01470×75) 協議名 R の示	当初設計図面 エ事名 R7企工 阿南工業用水道 送水管 路線名等 工事箇所 阿南市宝田町 図面名 鋼製セグメント(4) (少1470×750×53 (テー報) 図面番号	当初設計図面 エ事名 R7企工 同南工業用水道 送水管布設替工事 路線名等 工事箇所 阿南市宝田町 図面名 (少1470×750×53 (テーパー46mm) 縮尺 図示 図面番号 50 /


<u>鋼製セグメント(5)(参考図)</u> 〔φ1470×375×53(テーパー28mm)〕


縦リブ-スキンプレート 溶接

スキンプレート-主桁及継手板 溶接 /スキンプレート

注入孔 詳細 (S=1/1)




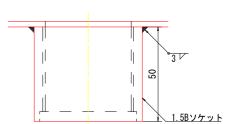

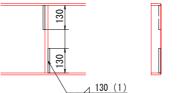


主桁-継手板 溶接


主桁及継手板

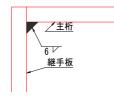



縦リブ 詳細 (S=1/1)

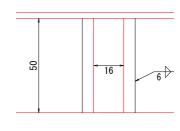

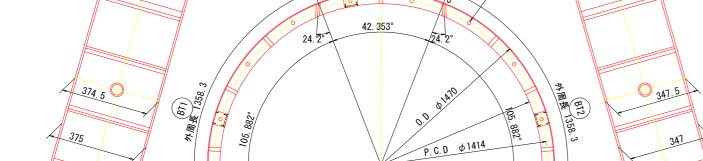


組立図 (S=1/8)

KT 外周長 543.3

17-φ15穴

B・K継手部 詳細 (S=1/1)

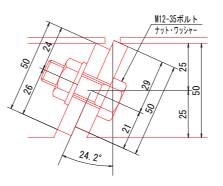



材料仕様

スキンプレー	ト PL − 3
主 桁	$PL - 8 \times 50$
縦リブ	PL - 16 × 50
継手板 A	$PL - 8 \times 50$
継手板 BK	$PL - 8 \times 50$

ϕ 1470
375-347(テーパー量28
53
4分割
注入孔 1.5Bソケット
ボルト(M12-35)(10.9)
SM490A
外面サビ止1回

仕 様

当初設計図面

	<u> </u>		
工事名	R7企工 阿南工業用水道 送水管布設替工事 (継続費)		
路線名等			
工事箇所	阿南市宝田町		
図面名	鋼製セグメント(5)(参考図) [φ1470×375×53(テーパー28mm)]		
縮尺	図示 図面番号 51 / 82		
会社名			
事業者名	徳 島 県 企 業 局		

	-	φ14	170	<u>+</u>
375	+	+	361	+ + 347
			7	4

外周長 1358.3

(AT1)

<u>鋼製セグメント(6)(参考図)</u> [φ1470×375×53 (テーパー44mm)]

331.8

組立図 (S=1/8)

KT 外周長 543.3

42. 3<mark>53°</mark>

9K周振 1358.3

374.2

375

17-φ15穴

P.C.D \$1414


縦リブ-スキンプレート 溶接

130 (1) 3 130 (1)

スキンプレート-主桁及継手板 溶接

<u>/</u>スキンプレート 主桁及継手板

注入孔 詳細 (S=1/1)

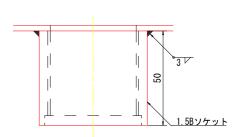


主桁-継手板 溶接






縦リブ 詳細 (S=1/1)

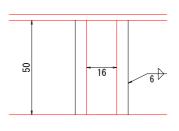

B・K継手部 詳細 (S=1/1)

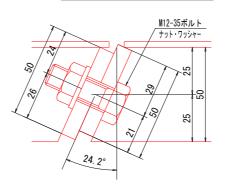

材料仕様


スキンプレート PL - 3 主 桁 $PL - 8 \times 50$ PL - 16 × 50 縦リブ 継手板 A PL-8×50 継手板 BK PL-8 × 50

<u>仕 様</u>

外径 φ1470 幅 375-331(テーパー量44) 高さ 53 分割数 4分割 付属品 注入孔 1.5Bソケット ボルト(M12-35)(10.9) 材質 SM490A 塗装 外面サビ止1回


平和部計図型

当初設計	区則		
工事名	R7企工 阿南工業用水道 送水管布設替工事 (継続費		
路線名等			
工事箇所	阿南市宝田町		
図面名	鋼製セグメント(6)(参考図) [φ 1470×375×53(テーパー44mm)]		
縮尺	図示 図面番号 52 / 82		
会社名			
事業者名	徳 島 県 企 業 局		

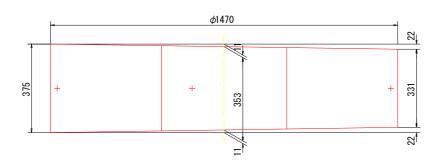

外周長 1358.3 (AT1)

断面図 S=1/8

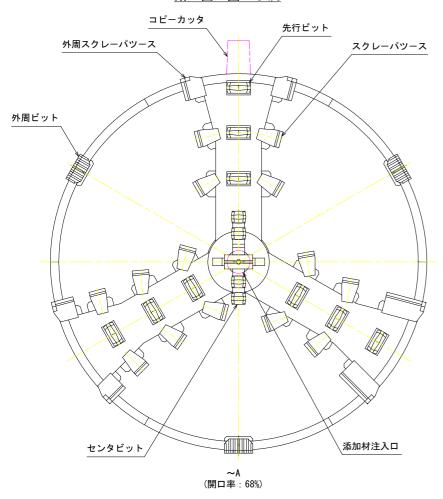

シールド機詳細図(参考図)


	シールド
シールドジャッキ	500 ^{kN} x 850 st x 35. 0 ^{MPa} x 4 ^本
No. 1中折ジャッキ	400 kN x 190 st x 35. 0 MPa x 4 *
No. 2中折ジャッキ	400 kN x 160 st x 35.0 MPa x 4 *
No. 3中折ジャッキ	400 kN x 230 st x 35. 0 MPa x 4 *
推進ジャッキ	500 kN x 200 st x 35. 0 MPa x 4 本
スタビライザジャッキ	105 ^{kN} x 75 st x 21.0 ^{MPa} x 2 ^本
電源	AC 50 Hz 3 Φ 400 V

		カ ッ タ
常用時	トルク	114. 8 kN·m
市川吋	回転数	3. 7 ^{r. p. m} (50 ^{Hz})
古法吐	トルク	71.8 kN·m
高速時	回転数	5. 9 ^{r. p. m} (80 ^{Hz})
電	動 機	22 kW x 4 P x 400 V x 2 ≒(INV)
コピーカ	ッタジャッキ	105 ^{kN} × 140 st × 21.0 ^{MPa} × 1 ^本

	スクリュ
排土能力	11. 5 ^{m3/hr}
スクリュ	φ300 リボン式(ダミー軸付)
回 転 数	0~13.0 ^{r.p.m} (80 Hz)
トルク	10.8 kN·m (最大), 8.1 kN·m (80 Hz 時)
電 動 機	11 kW x 4 P x 400 V x 1 台(INV)
ゲートジャッキ	65 kN x 240 st x 21.0 MPa x 2 **
緊急ゲートジャッキ	15 kN x 25 st x 21. 0 MPa x 1 *


	油圧ユニット					
No. 1 油圧	ポンプ	シールド	5. 0 ^{L/min} x 35. 0 ^{MPa}			
ユニット	ŧ	動機	5.5 kW x 4 P x 400 V x 1 台(INV)			
No 2	±°°	ゲート	11.8/14.2 L/min x 21.0 MPa			
沺灶	ポンプ	その他	11.8/14.2 L/min x 15.0 MPa			
ユニット	電	動機	11 kw x 4 P x 400 V x 1 =			


平面図 S=1/15

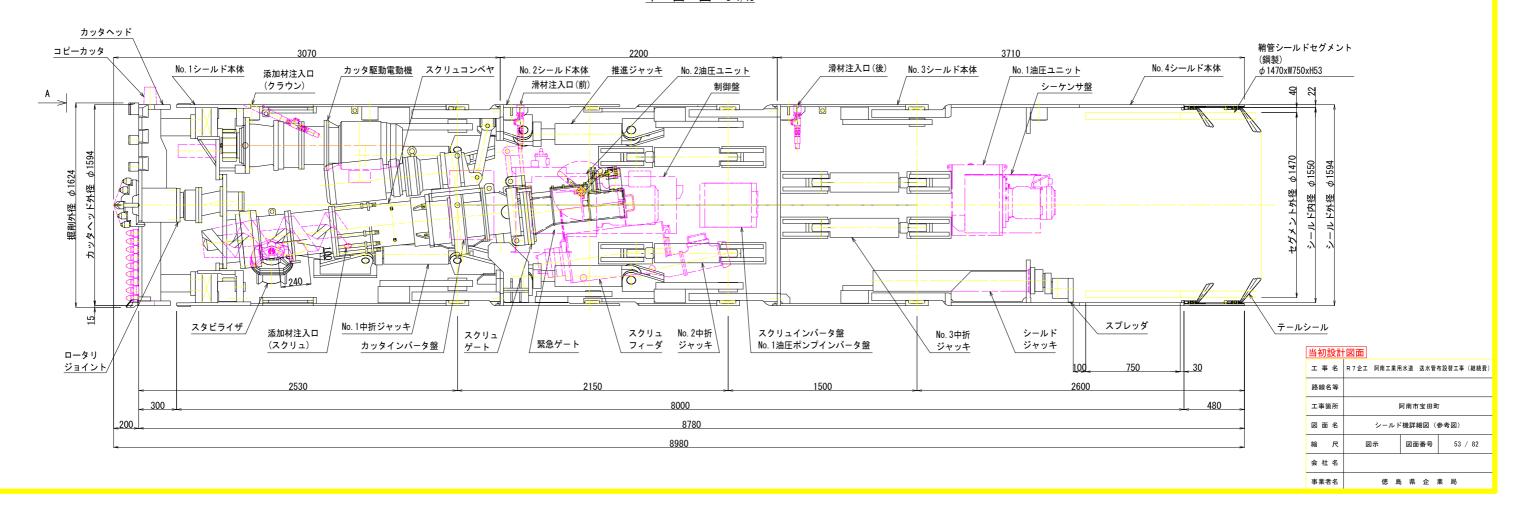



坑内断面図(参考図) S=1/10

坑内配管明細 (φ1350)

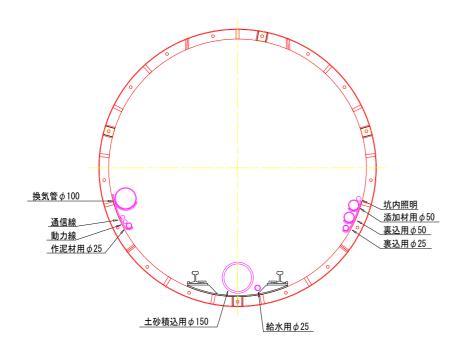

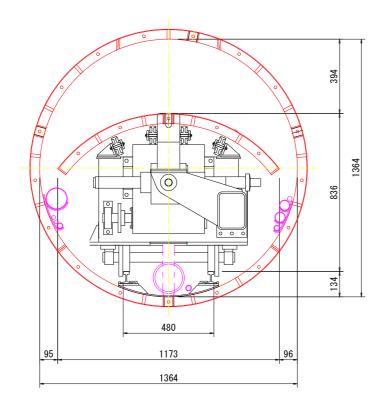

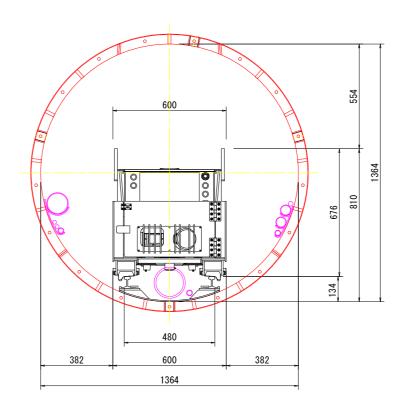

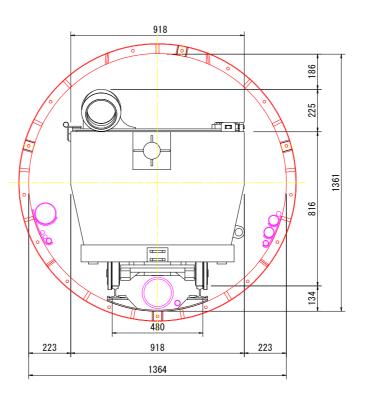


<u> </u>	<u></u>		
工事名	R7企工 阿南工業用:	水道 送水管	布設替工事 (継続費)
路線名等			
工事箇所	βē	南市宝田町	г
図面名	坑内断	i面図(参考	図)
縮尺	1:10	図面番号	54 / 82
会社名			
事業者名	徳 島	県 企	業局

坑内配管施工図(参考図) S=1/15


標準断面図


セグメント外径 φ1470 セグメント内径 φ1364 PN形管 (CP) 受口外寸法 φ1070 PN形管 (CP) 挿し口外寸法 φ1016


接合部断面

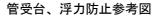


セメントレンガ閉塞参考図

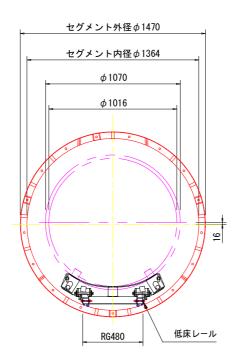

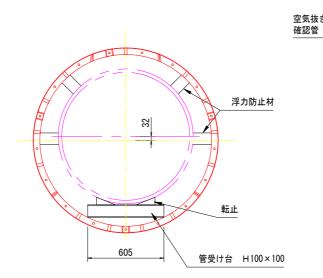

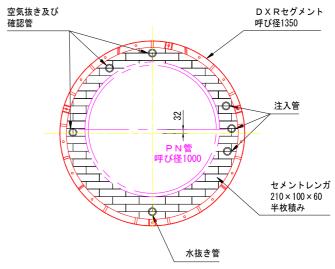

坑内運搬断面

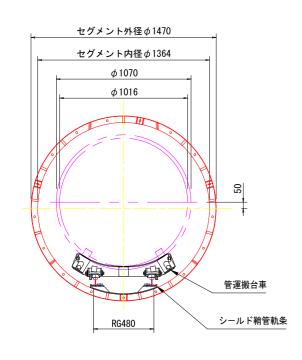





	当	初	設	計	図	Ī
--	---	---	---	---	---	---

工事名	R7企工 阿南工業月	用水道 送水管	布設替工事(継続費)
路線名等			
工事箇所	1	阿南市宝田町	Г
図面名	坑内配	管施工図(参	考図)
縮尺	1:15	図面番号	55 / 82
会社名			
事業者名	徳 島	. 県 企	業局


枕木組立図(参考図) S=1/2

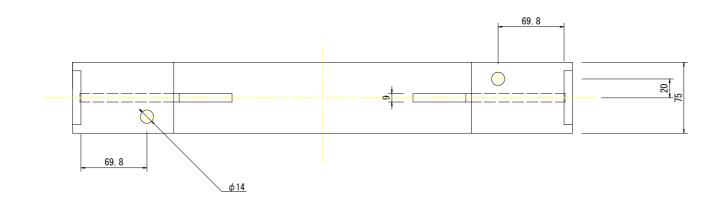

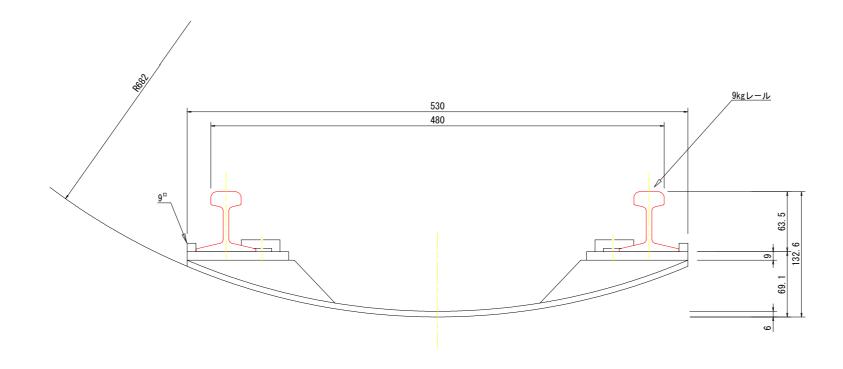



	DULKE						
I	事 名	R 7 企工	阿南工業用	水道	送水管	布設替工事	(継続費)
路	線名等						
I	事箇所		ı	阿南市	宝田町	Г	
図	面名		枕木	組立区](参考	図)	
縮	尺	1	: 2	図面	番号	56	/ 82
会	社 名						
事	業者名		徳 島	,県	企 :	業局	

1.5tセパレートサーボロコ(参考図) S=1/15

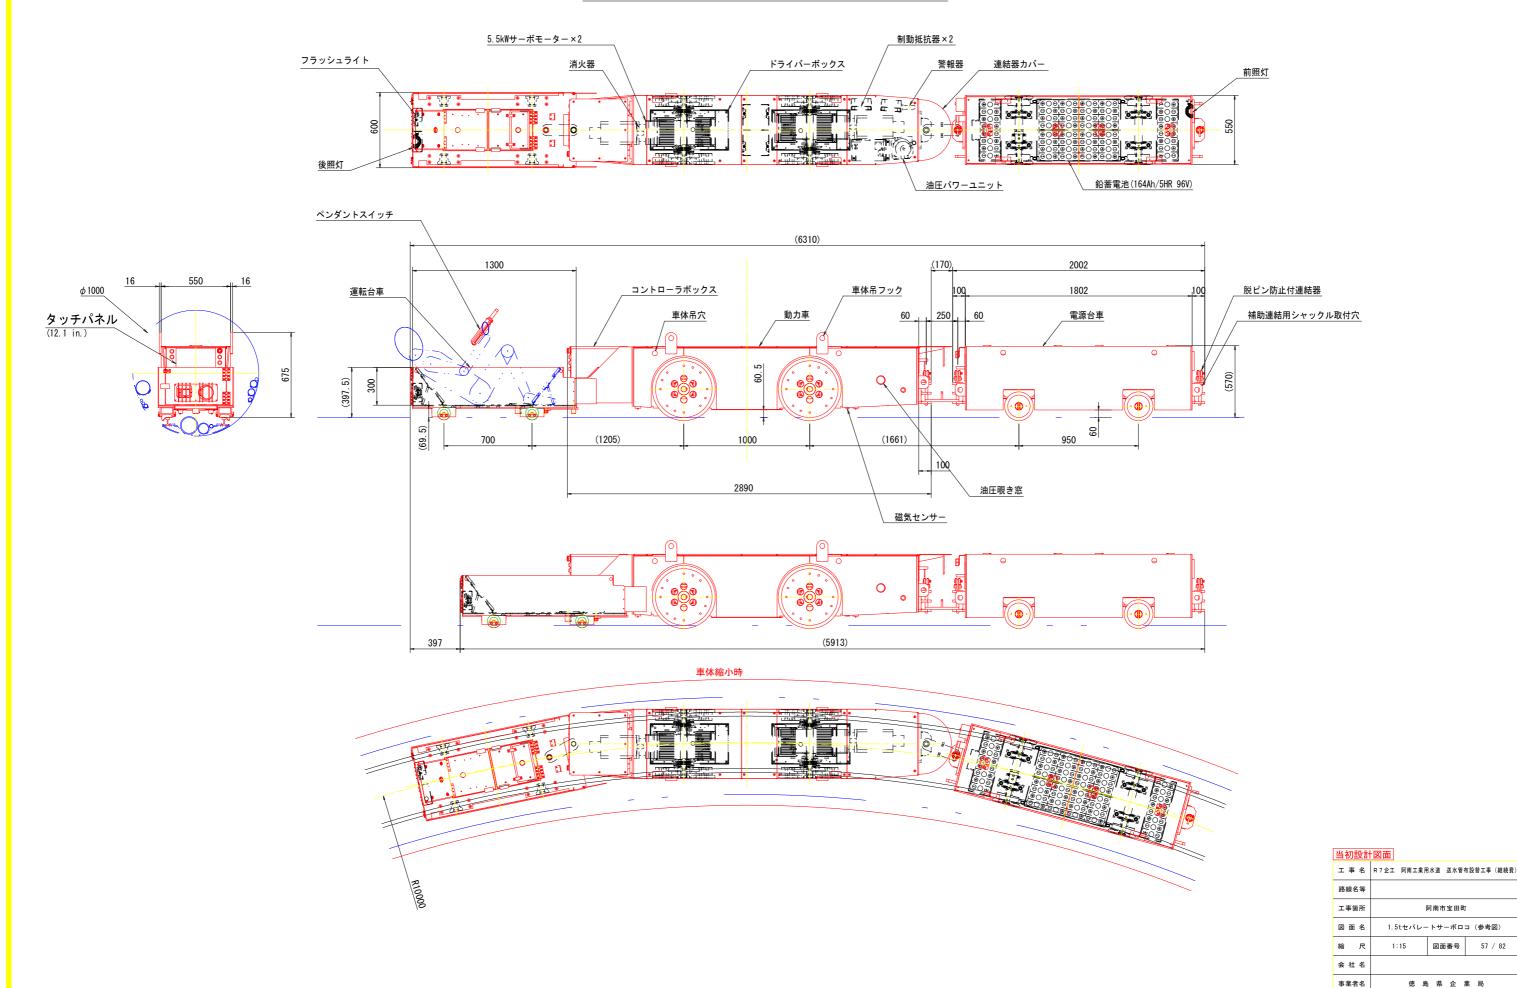

1tバッテリー機関車(参考図)s=1/10

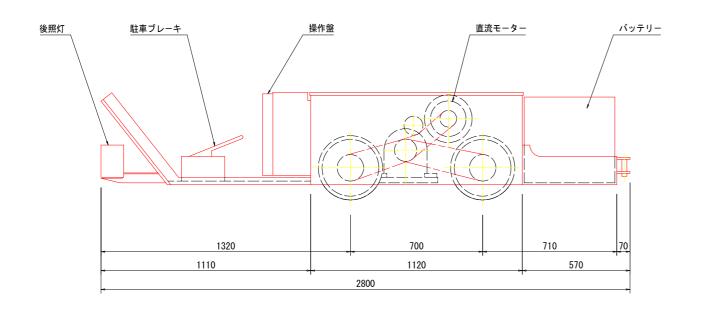

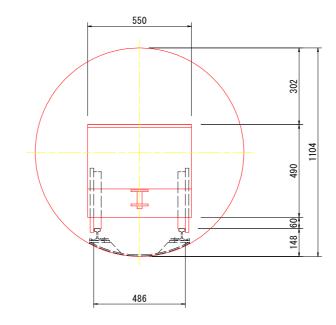



	バッテリ	_ r	ココ 主 要 仕 様
最	大 牽 引	力	200 kg
電	動	機	直流直巻型
出		力	2. 2 kW
定	格電	圧	48 V
蓄	電	池	VCD3MH-48
総	重	量	1000 kg


当	初	設	計	义	面

工事名	R7企工 阿南工業用水道 送水管布設替工事 (継続費)			
路線名等				
工事箇所	阿南市宝田町			
図面名	1tバッテリー機関車(参考図)			
縮尺	1:10 図面番号 58 / 82			
会社名				
事業者名	徳 島 県 企 業 局			

セグメント運搬車(参考図) s=1/10

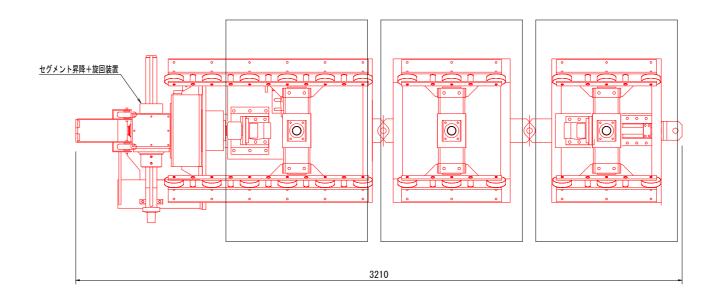


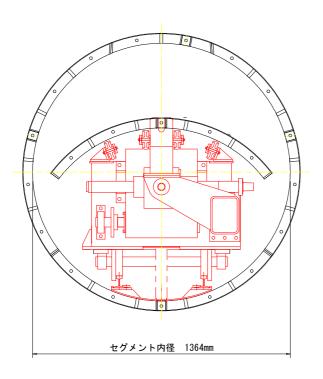

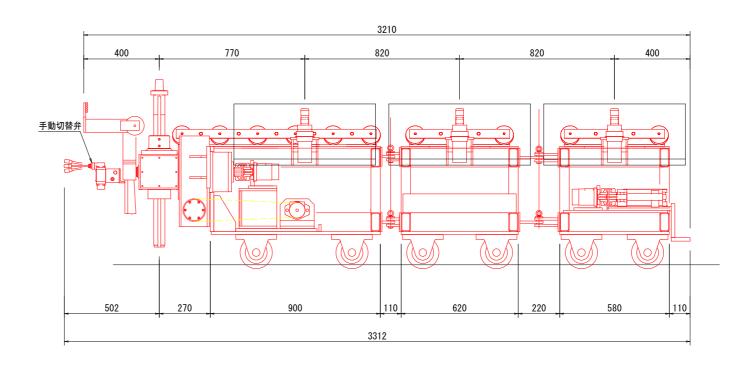

工事名	R7企工 阿南工業用水道 送水管布設替工事 (継続費)
路線名等	
工事箇所	阿南市宝田町
図面名	セグメント運搬車 (参考図)
縮尺	1:10 図面番号 59 / 82
会社名	
事業者名	徳 島 県 企 業 局

<u>密閉土砂スキップ (参考図) S=1/15</u> DXR RG480

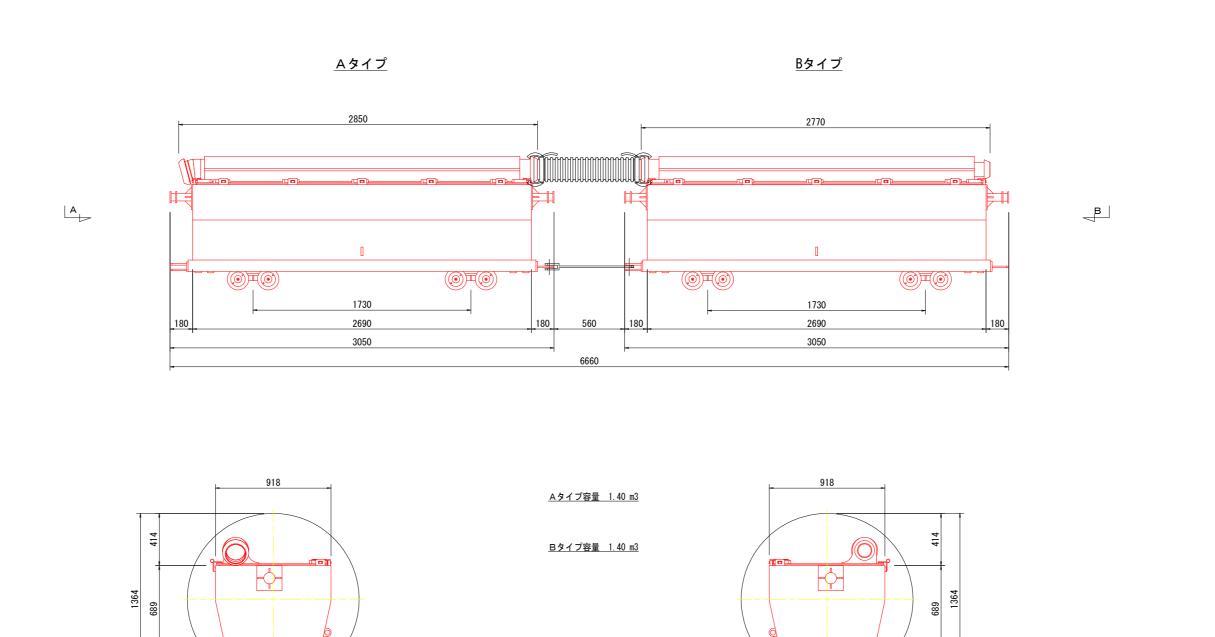

<u> 矢視 A</u>

|--|


スキップ重量 1170kg/台


480


<u> 矢視 B</u>

- 177 HA			
工事名	R 7 企工 阿南工業月	水道 送水管	布設替工事(継続費)
路線名等			
工事箇所	阿南市宝田町		
図面名	密閉土砂スキップ(参考図)		
縮尺	1:15 図面番号 60 / 82		
会社名			
事業者名	徳 島	県 企	業局

管運搬台車(参考図) S=1/10

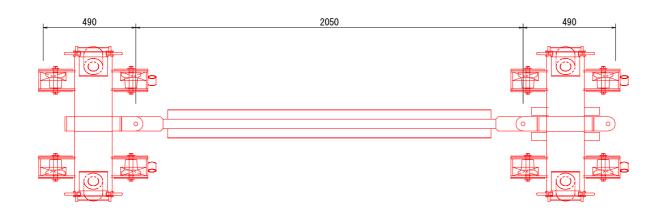


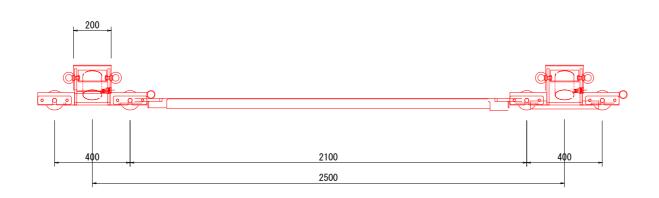


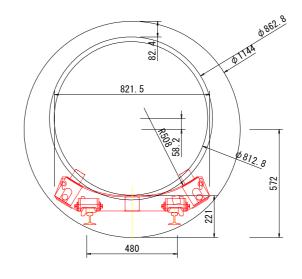

	7424						
Ιį	事 名	R 7 企工	阿南工業用	水道	送水管	节設替工事	(継続費)
路級	名等						
工事	箇所	阿南市宝田町					
⊠ i	面 名	管運搬台車 (参考図)					
縮	尺	1:10 図面番号 61 / 82			/ 82		
会	社 名						
事業	者名		徳 島	,県	企	業 局	

電動トラバーサー(参考図) S=1/10

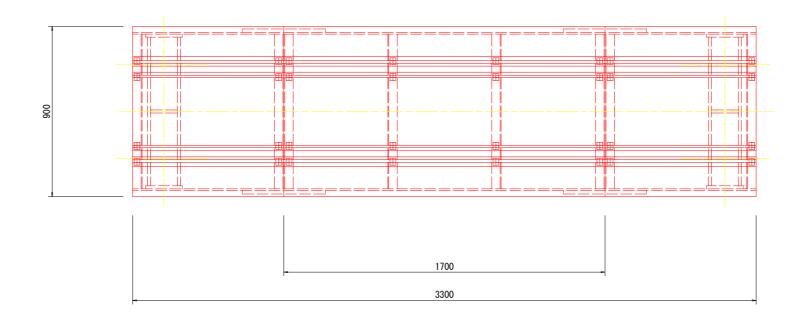

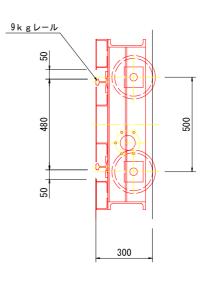


φ- φ - φ -	6	<u> </u>		* * *	\$ \$ \$	
++				4 4 4	4 4 4	
	•					
		330	00			

工事名	R7企工 阿南工業用水道 送水管布設替工事 (継続費)		
路線名等			
工事箇所	阿南市宝田町		
図面名	電動トラバーサー(参考図)		
縮尺	1:10 図面番号 62 / 82		
会社名			
事業者名	徳 島 県 企 業 局		

添加材裏込めプラント設備図(参考図) S=1/50

平面図 助材サイロ 硬化剤サイロ

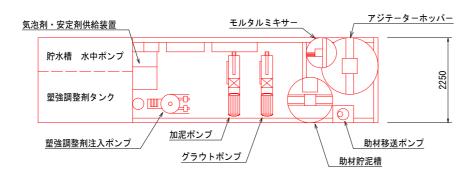


9450 7000 2000

プラント主要機器仕様


7 7 -	ノド工女阪品は休	
機械名	形 式 ・ 形 状	電力
硬化剤サイロ	201	22. 4kw
助材サイロ	- 20ton×2台 2.5×7.0×2.7	22. 4KW
貯水槽 水中ポンプ		1. 5kw
起泡剤タンク		
塑強調整剤タンク		
モルタル自動混練制御装置		1. 0kw
助材自動混練制御装置		1. 0kw
モルタルミキサー		2. 2kw
助材調泥槽		3. 7kw
モルタルアジテーター		2. 2kw
裏込A液ポンプ	10∼100L/min	7. 5kw
裏込B液ポンプ	10~25L/min	0. 75kw
裏込注入ポンプ制御盤		1. 0kw
加泥ポンプ	10∼100L/min	7. 5kw
加泥注入ポンプ制御盤		1. 0kw
重 サイロ	7. 0 × 2. 5 × 2. 7	7. 5ton
量架台	9. 0 × 2. 25 × 2. 5	7. 0ton

側 面 図

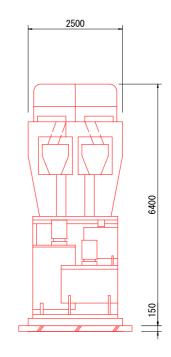


当初設計	当初設計図面			
工事名	R7企工 阿南工業用水道 送水管布設替工事 (継続費)			
路線名等				
工事箇所	阿南市宝田町			
図面名	添加材裏込めプラント設備図(参考図)			
縮尺	1:50 図面番号 63 / 82			
会社名	·			
事業者名	徳 島 県 企 業 局			


高濃度濁水処理システムフロー図(参考図) S=NON

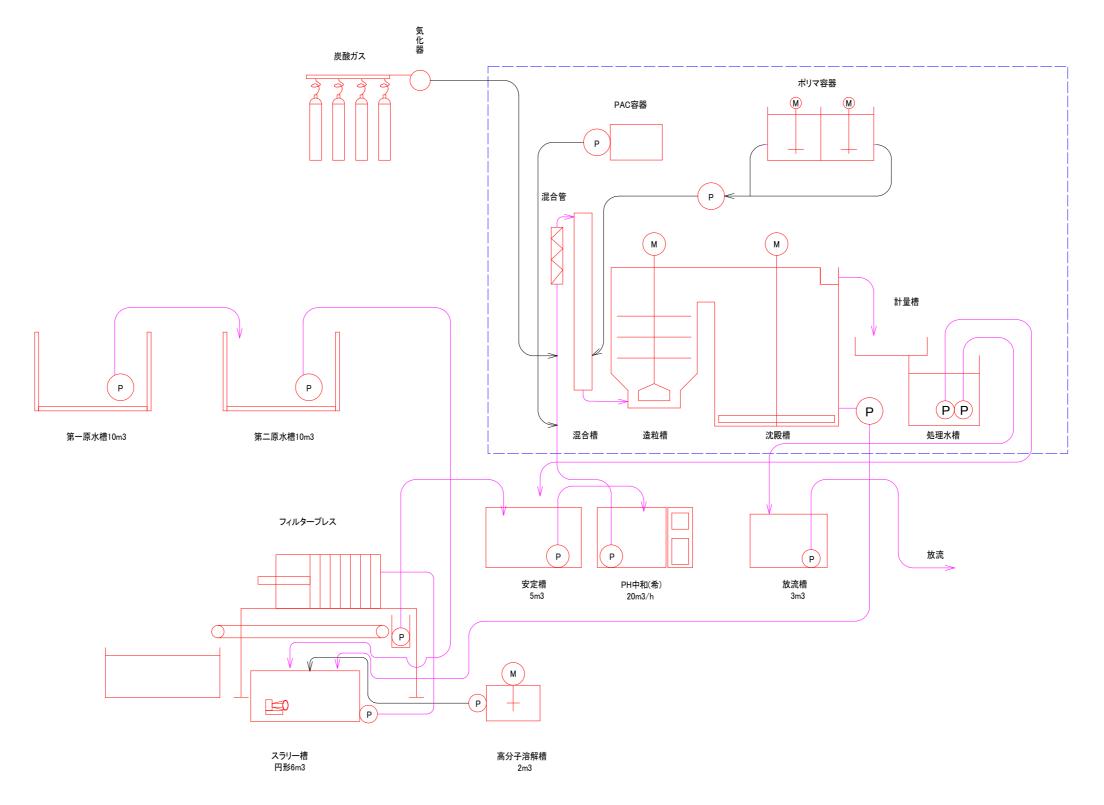


当初設計	- 凶血		
工事名	R7企工 阿南工業用水道 送水管布設替工事 (継続費)		
路線名等			
工事箇所	阿南市宝田町		
図面名	高濃度濁水処理システムフロー図(参考図)		
縮尺	NON 図面番号 64 / 82		
会社名			
事業者名	徳 島	; 県 企	業局


防音ハウス組立図 (ACC用) (参考図)

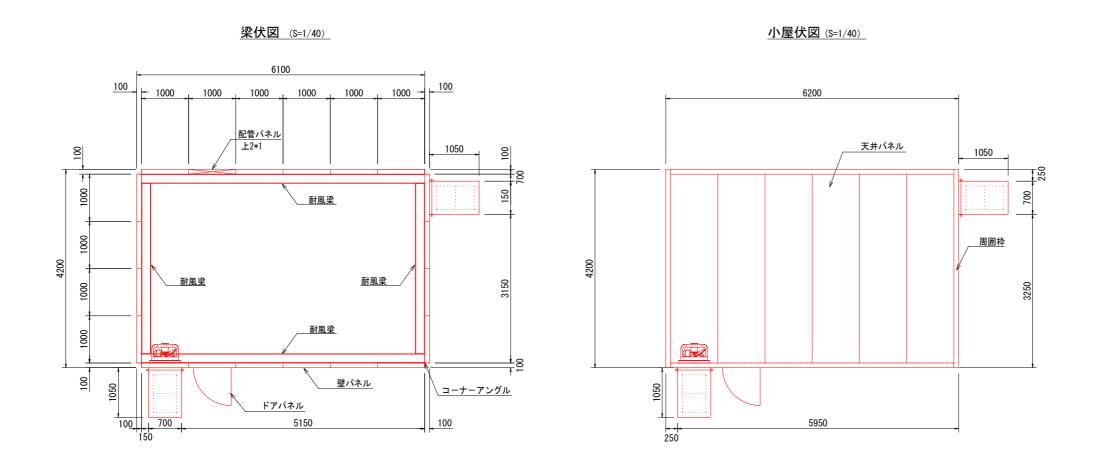

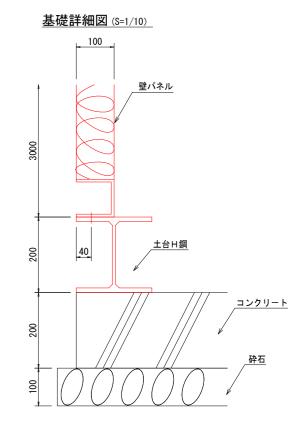

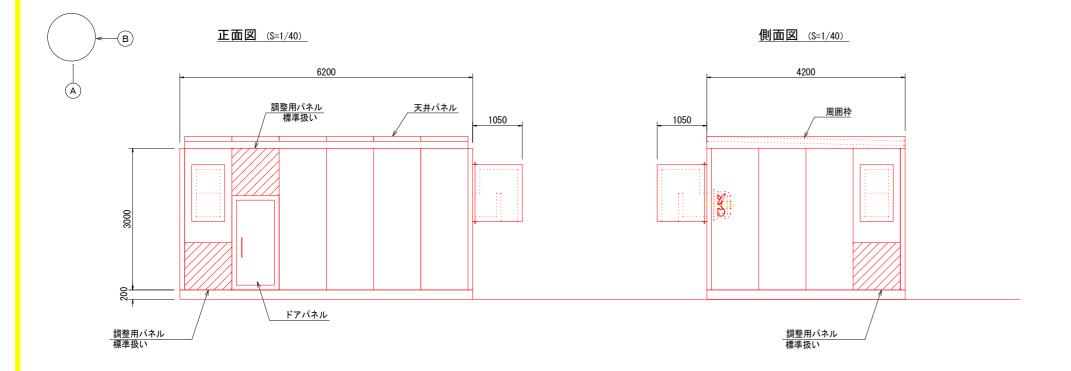

パネル取付詳細図 (S=1/20)

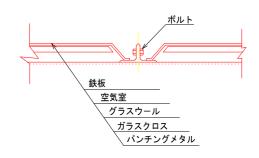



当初設計	図面

工事名	R7企工 阿南工業用水道 送水管布設替工事 (継続費)		
路線名等			
工事箇所	阿南市宝田町		
図面名	防音ハウス組立図(ACC用)(参考図)		
縮尺	図示 図面番号 65 / 82		
会社名			
事業者名	徳 島 県 企 業 局		


A C C-A C M 装置 (参考図) S=1/15


土砂吸引装置

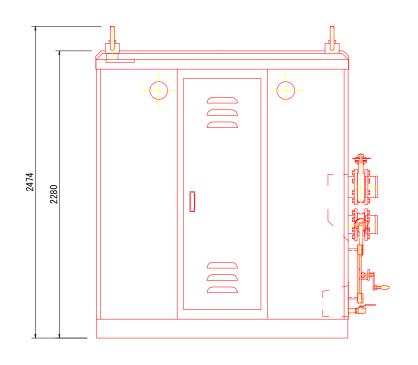


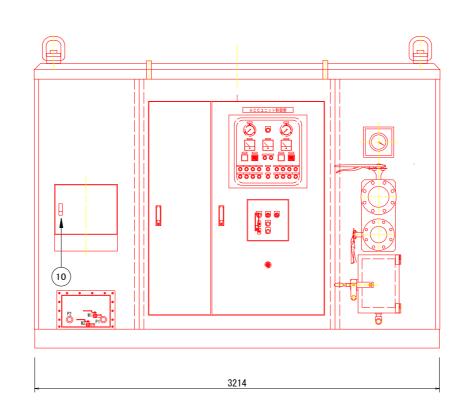


土砂吸引装置使用概要図

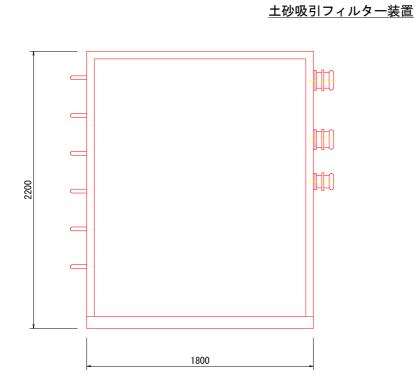


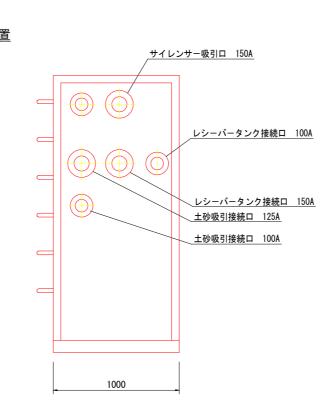


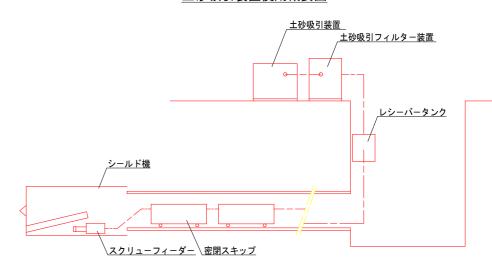

当初設計	当初設計図面			
工事名	R7企工 阿南工業用水道 送水管布設替工事 (継続費)			
路線名等	路線名等			
工事箇所	阿南市宝田町			
図面名	A C C 一 A C M装置図(参考図)			
縮尺	1:15 図面番号 66 / 82			
会社名				
事業者名	徳 島 県 企 業 局			

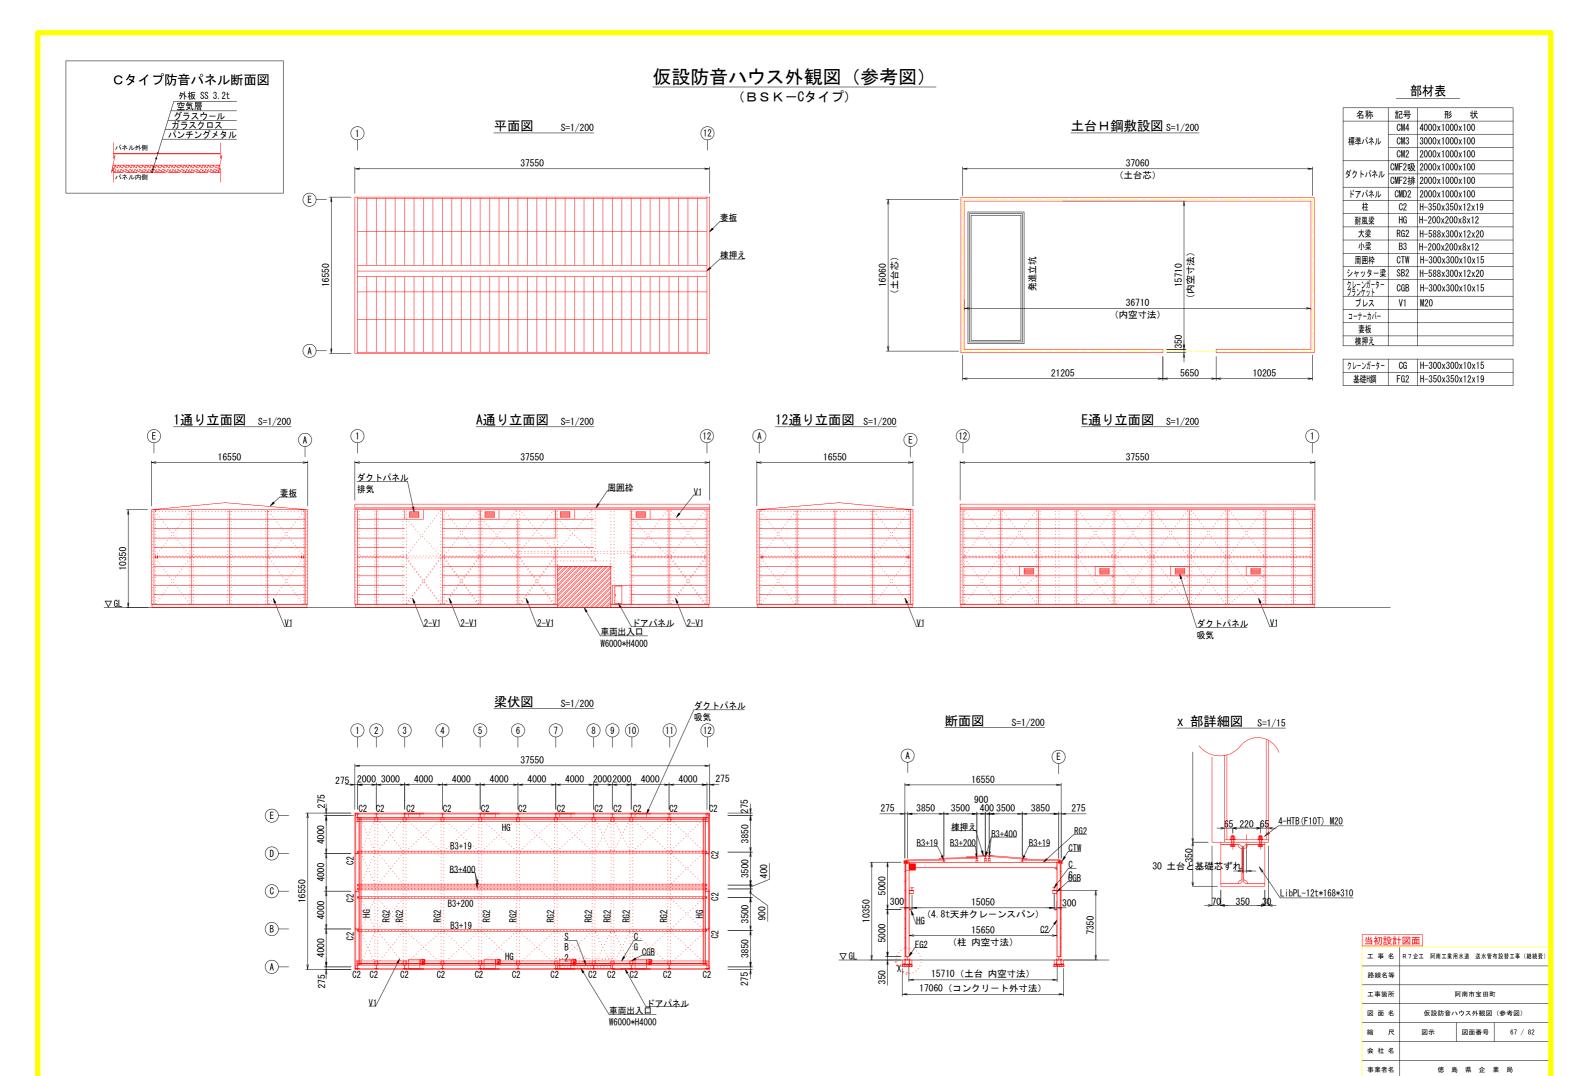


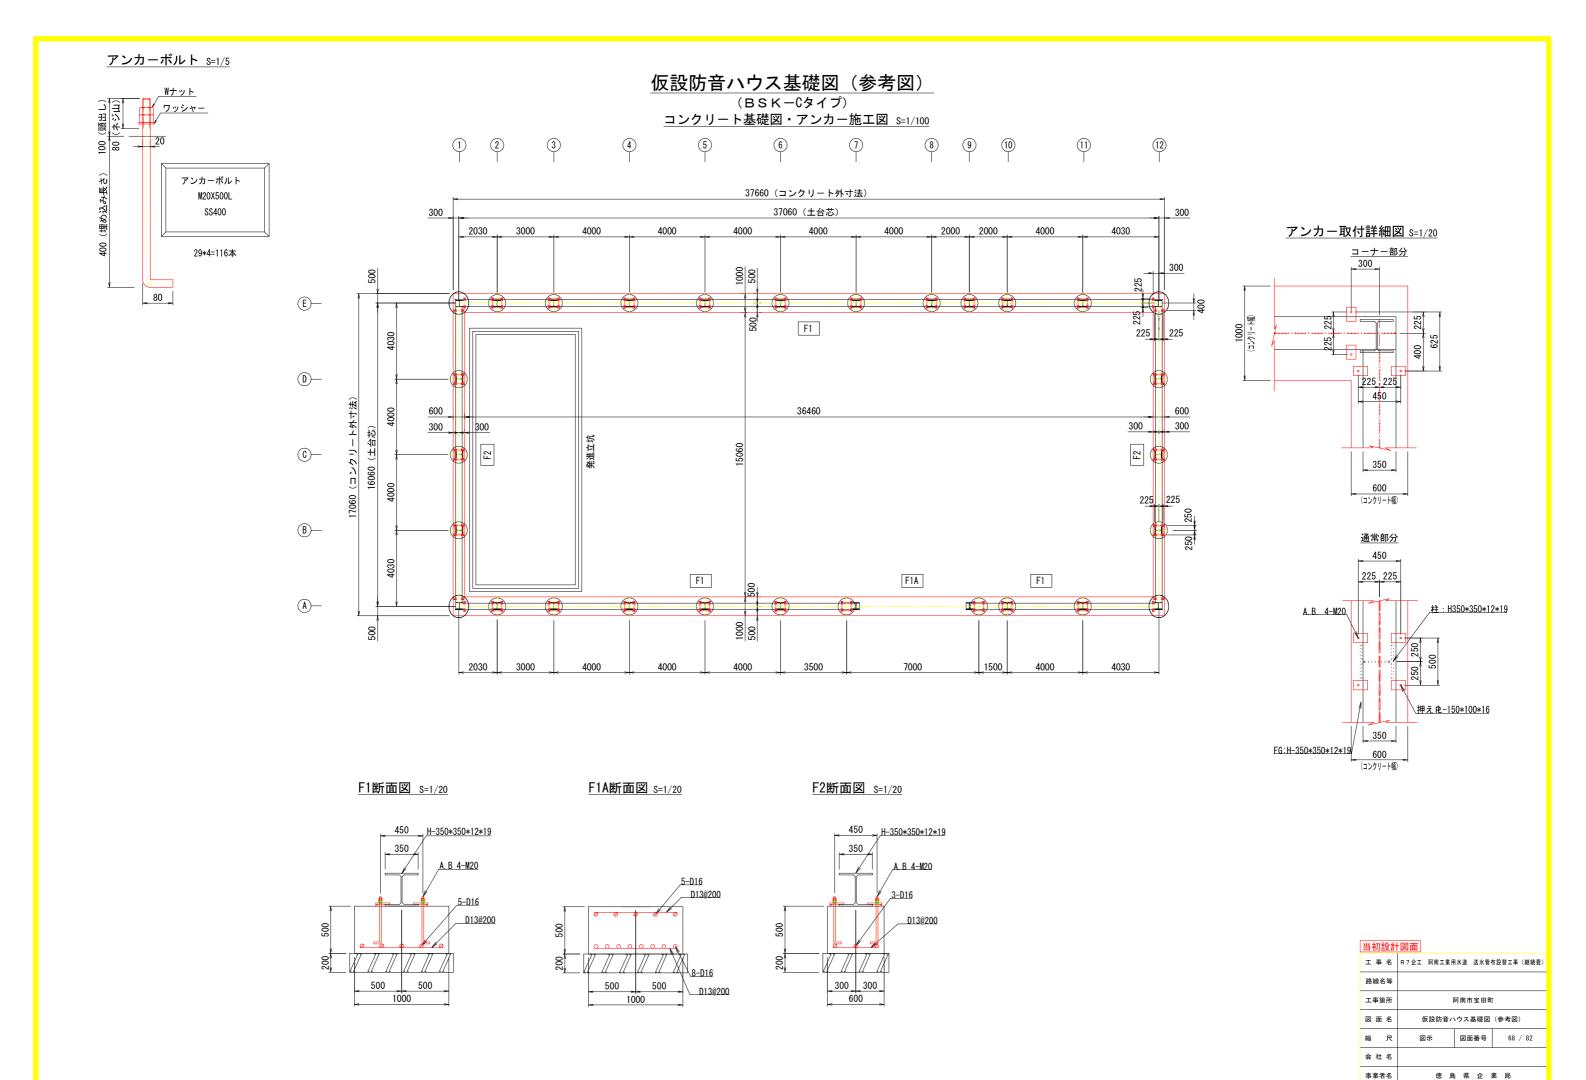

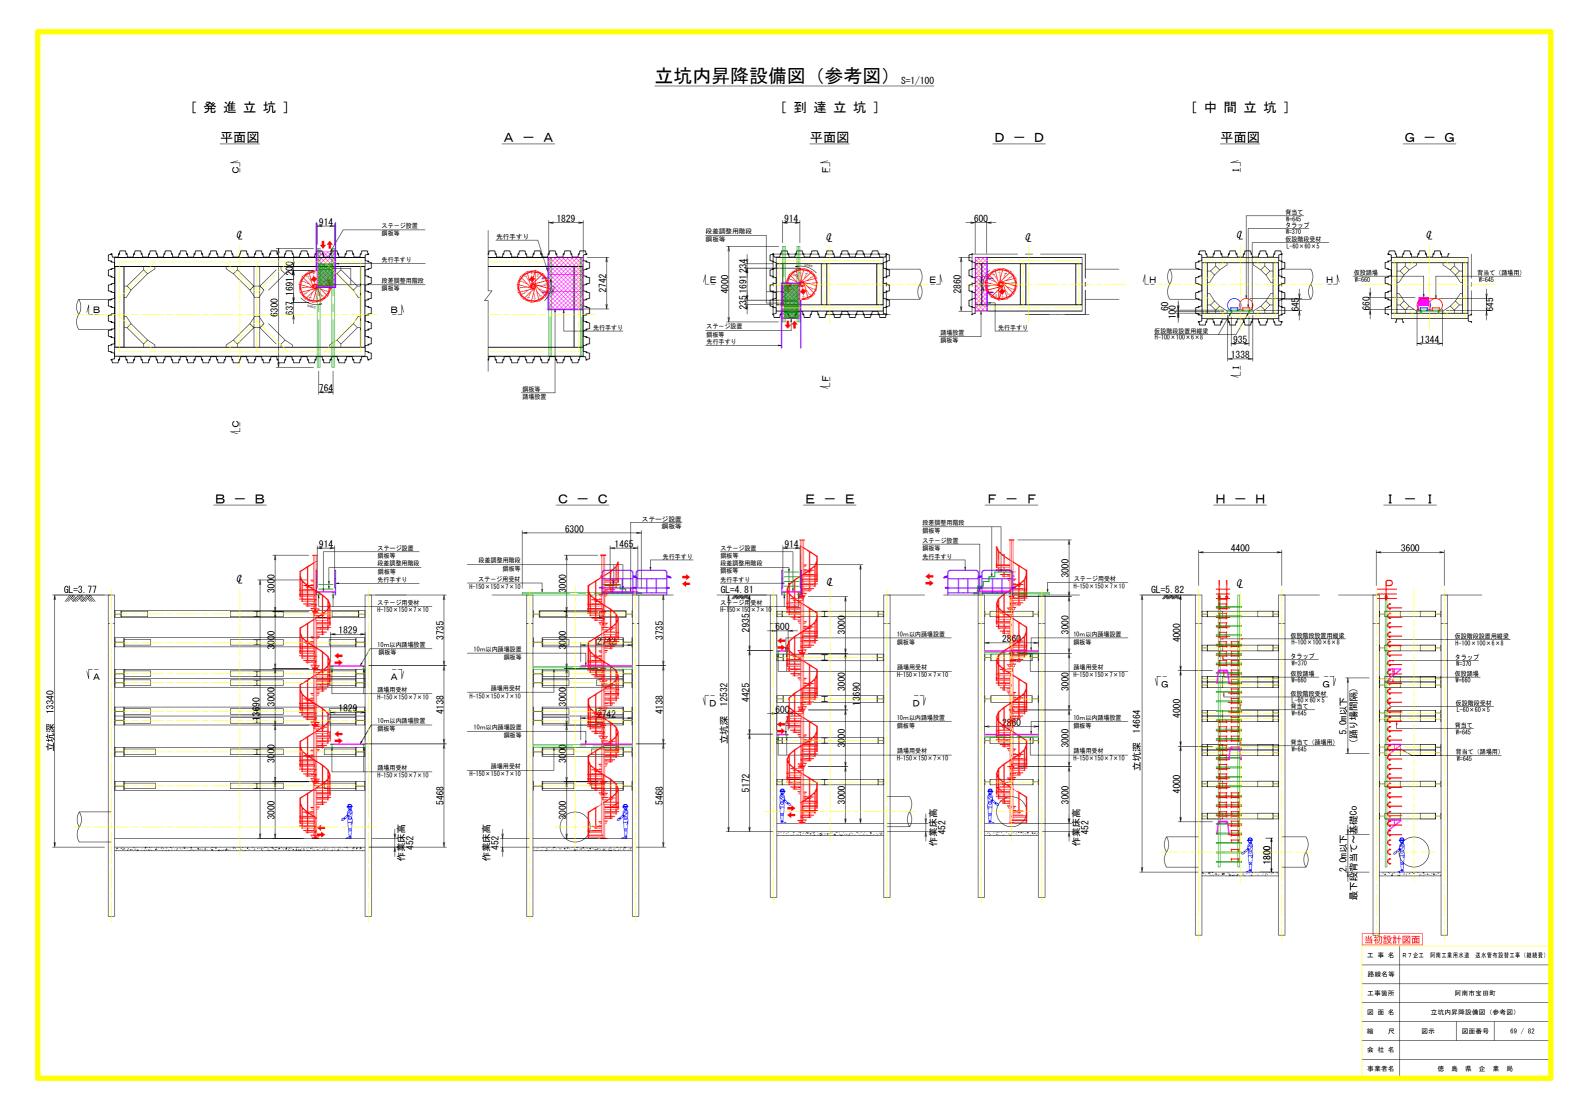


中継ポンプ図(参考図)S=1/10




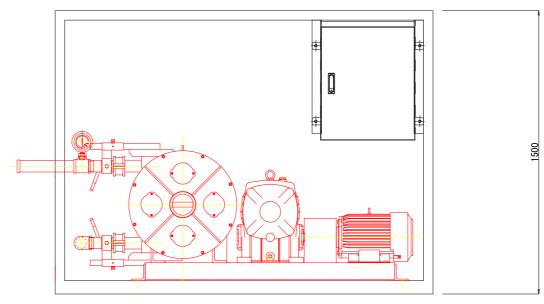



ポンプ能力 200V 7.5kw MAX100L/min


_ 175EA H I			
工事名	R7企工 阿南工業用水道 送水管	布設替工事(継続費)	
路線名等			
工事箇所	阿南市宝田町		
図面名	中継ポンプ図(参考図)		
縮尺	1:10 図面番号 70 / 82		
会社名			
事業者名	徳 島 県 企	業局	

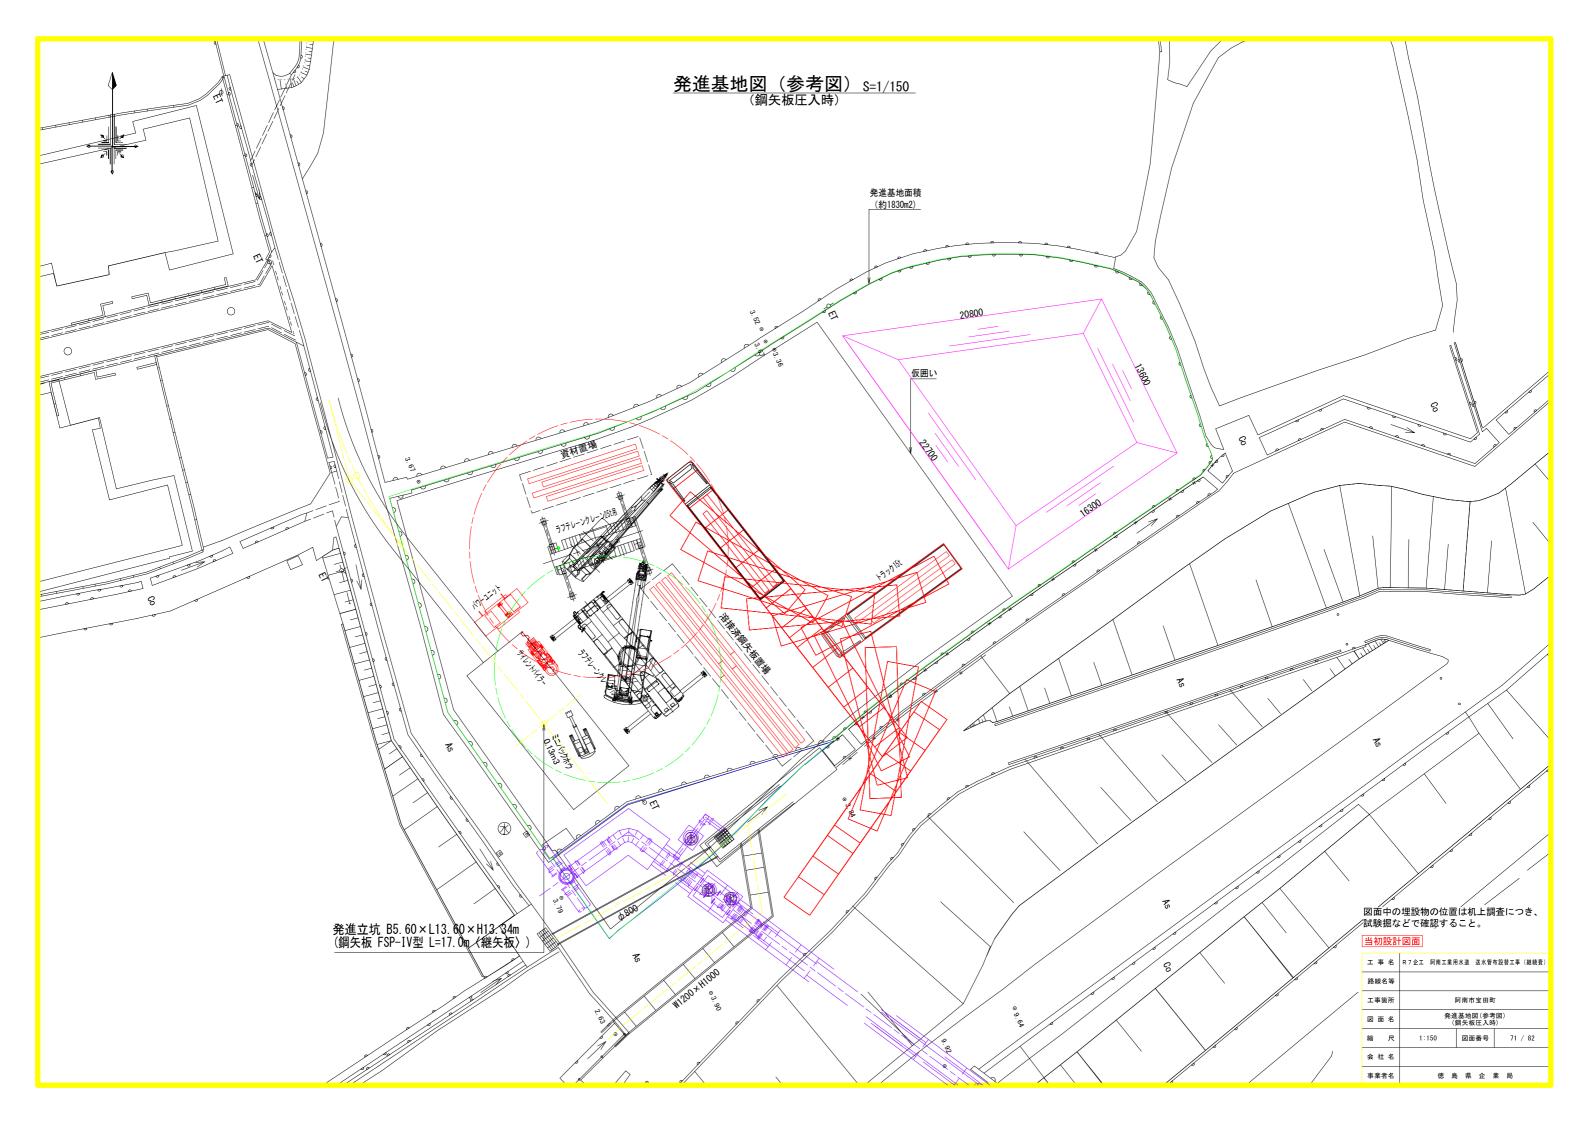


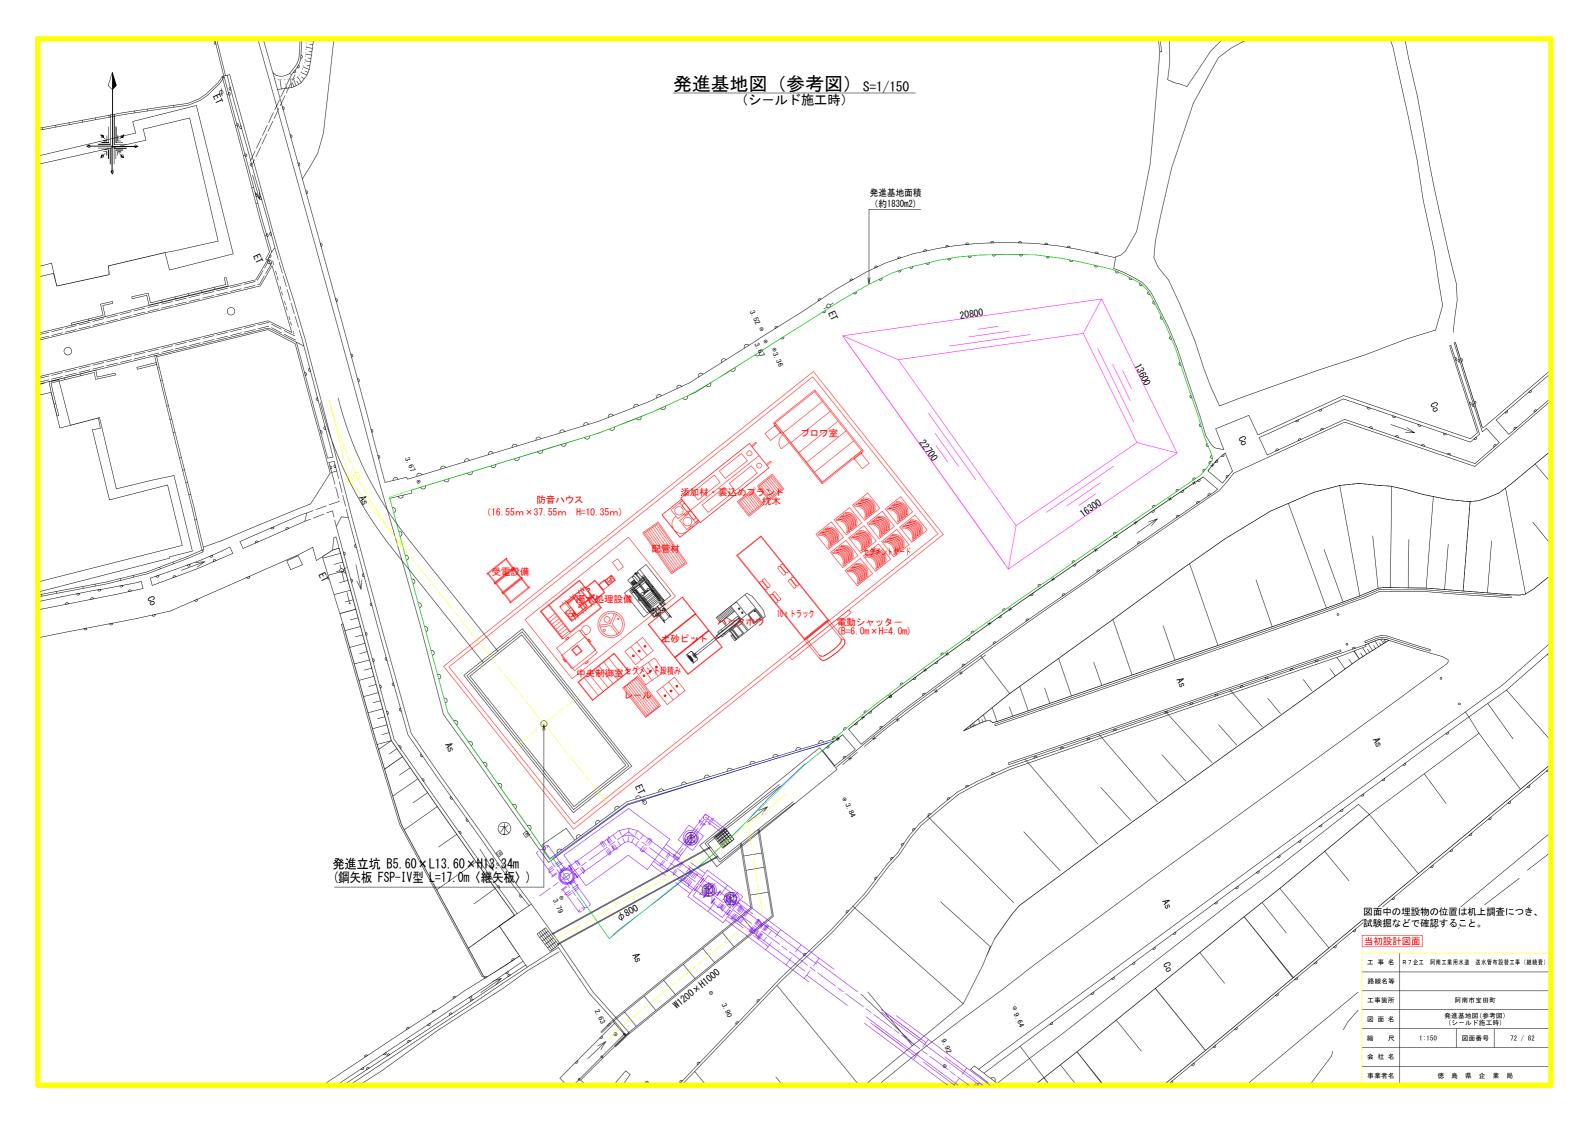

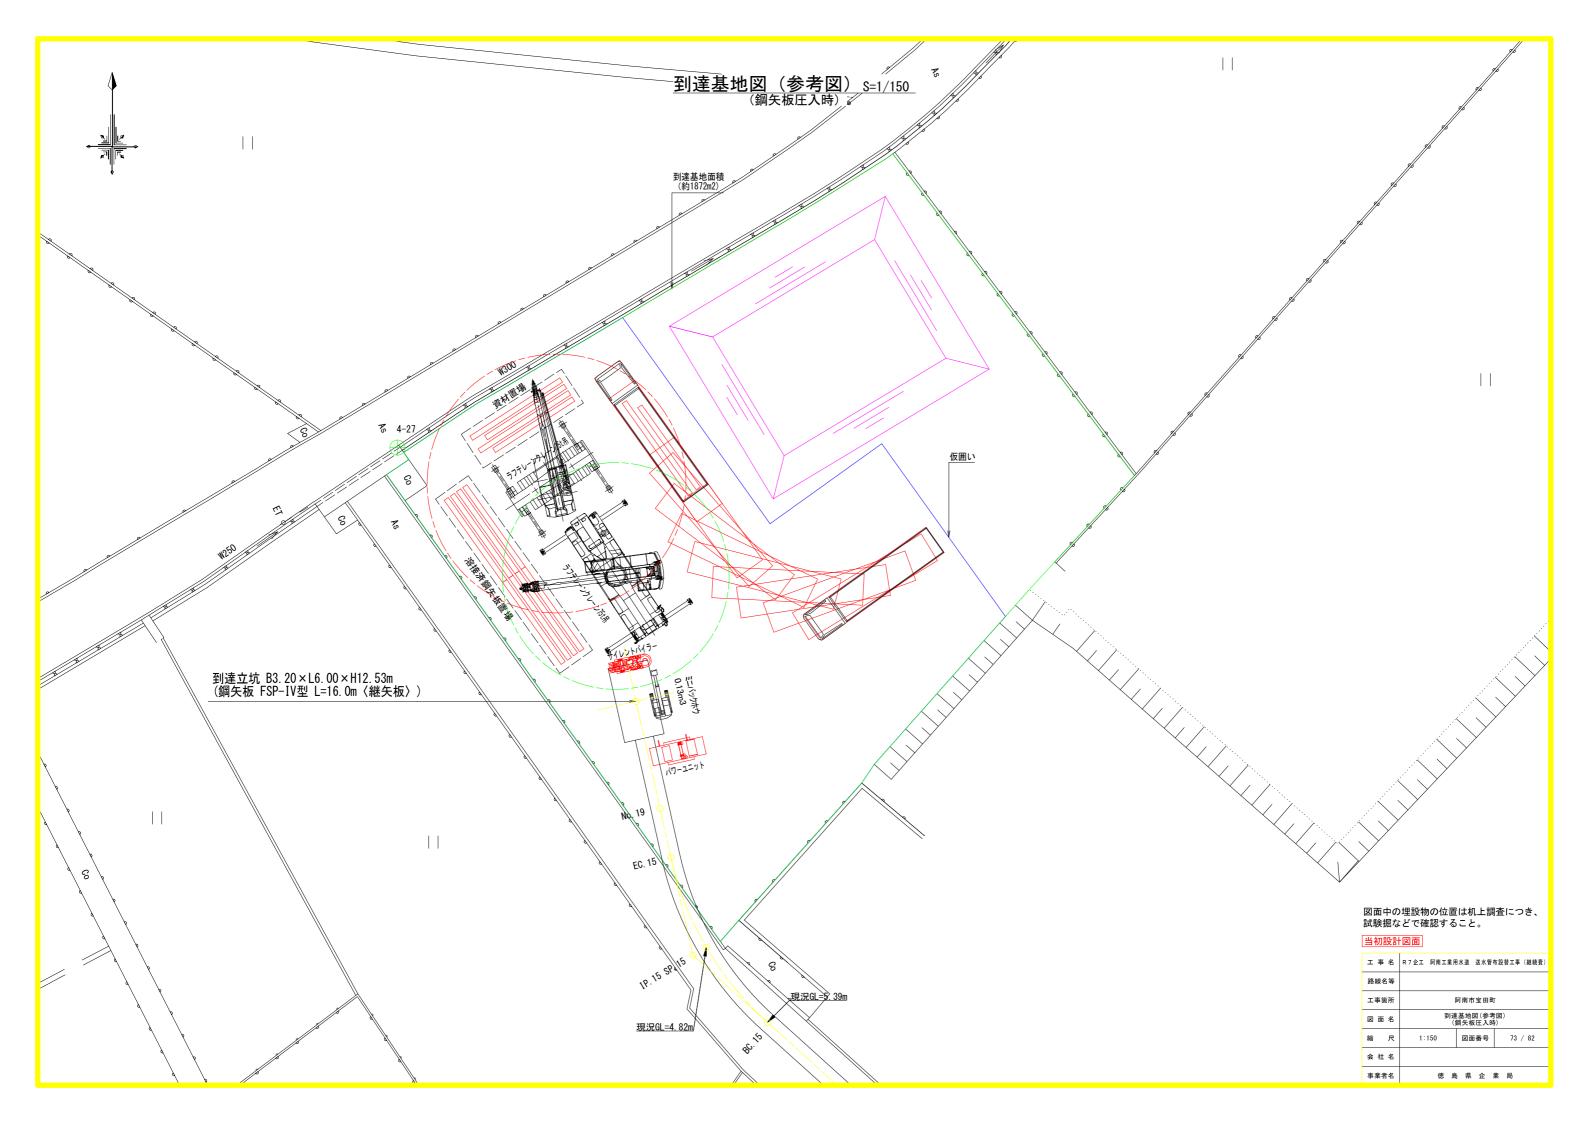


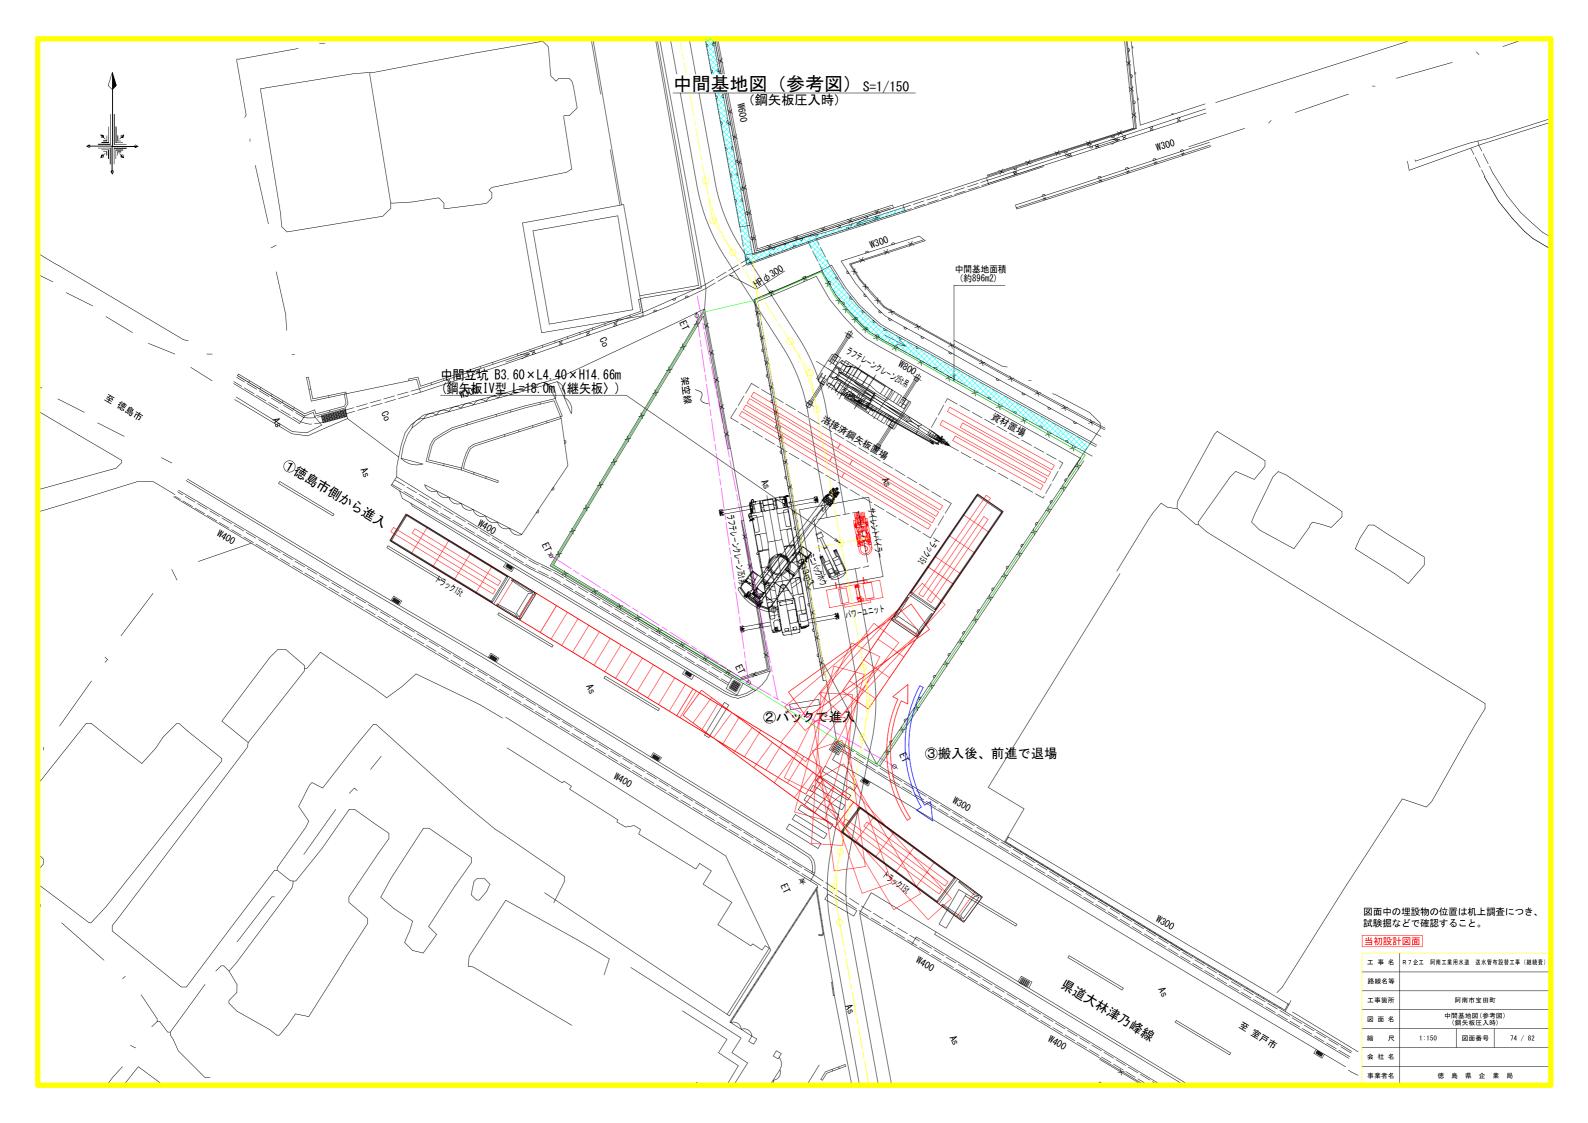


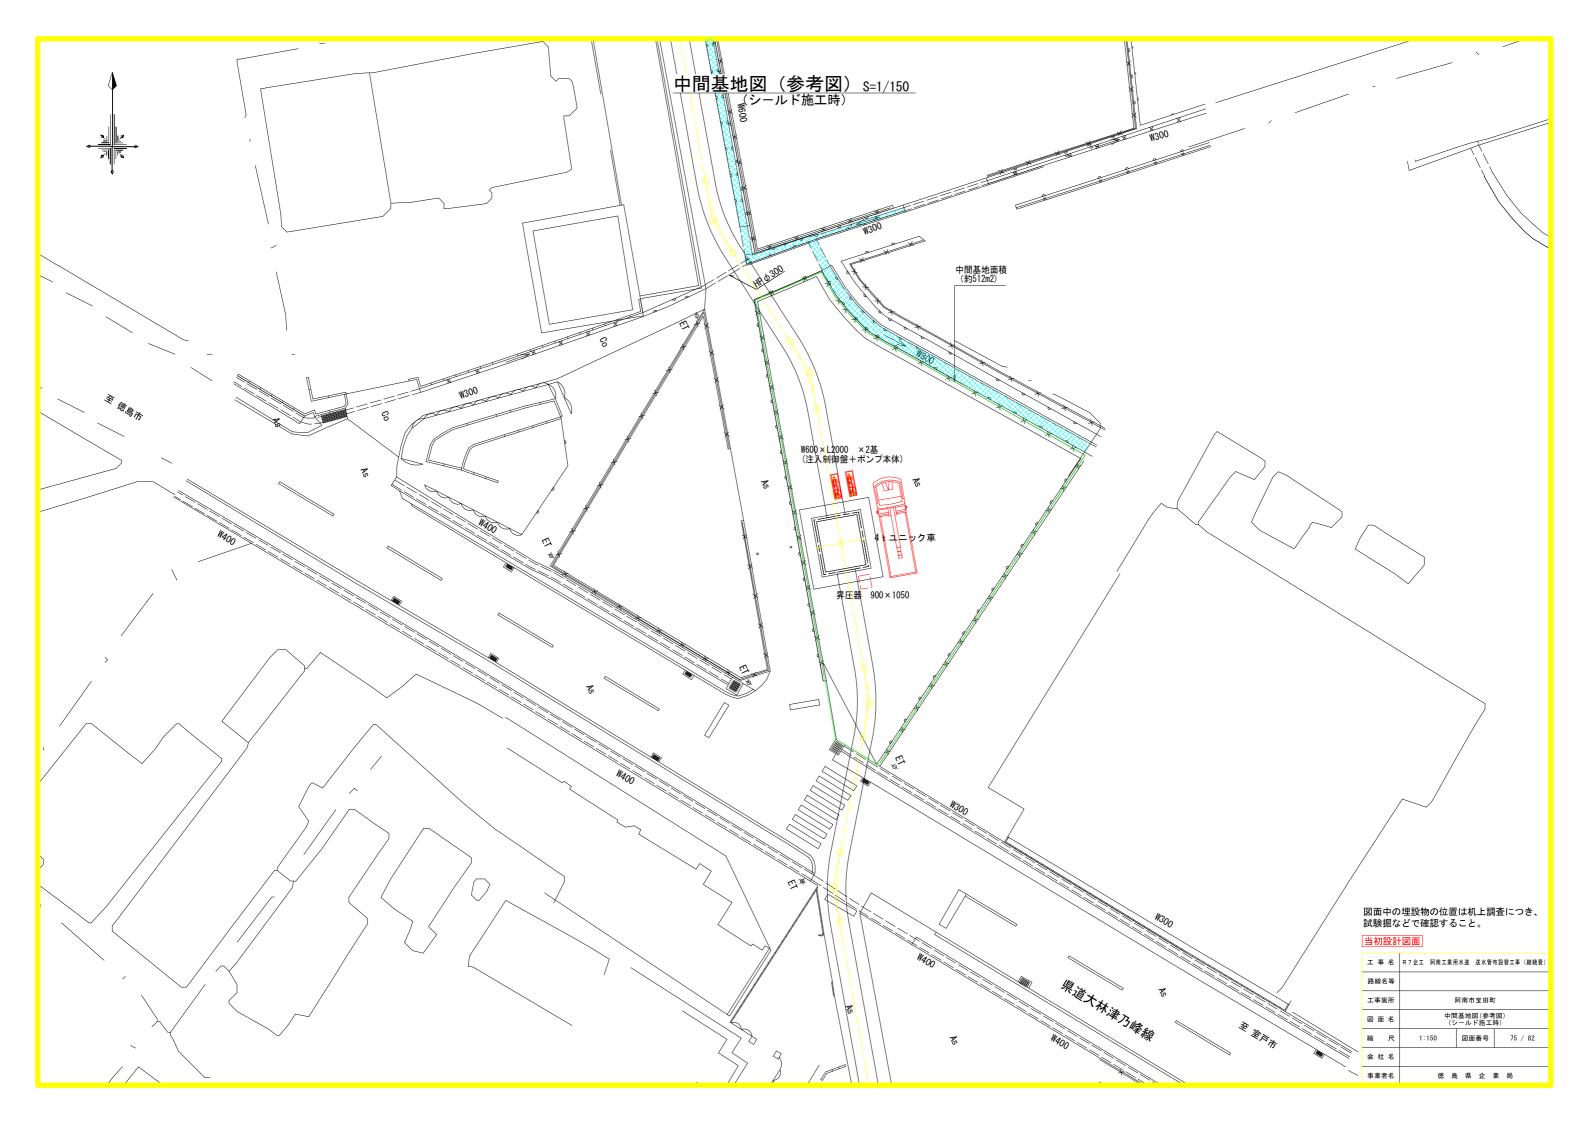


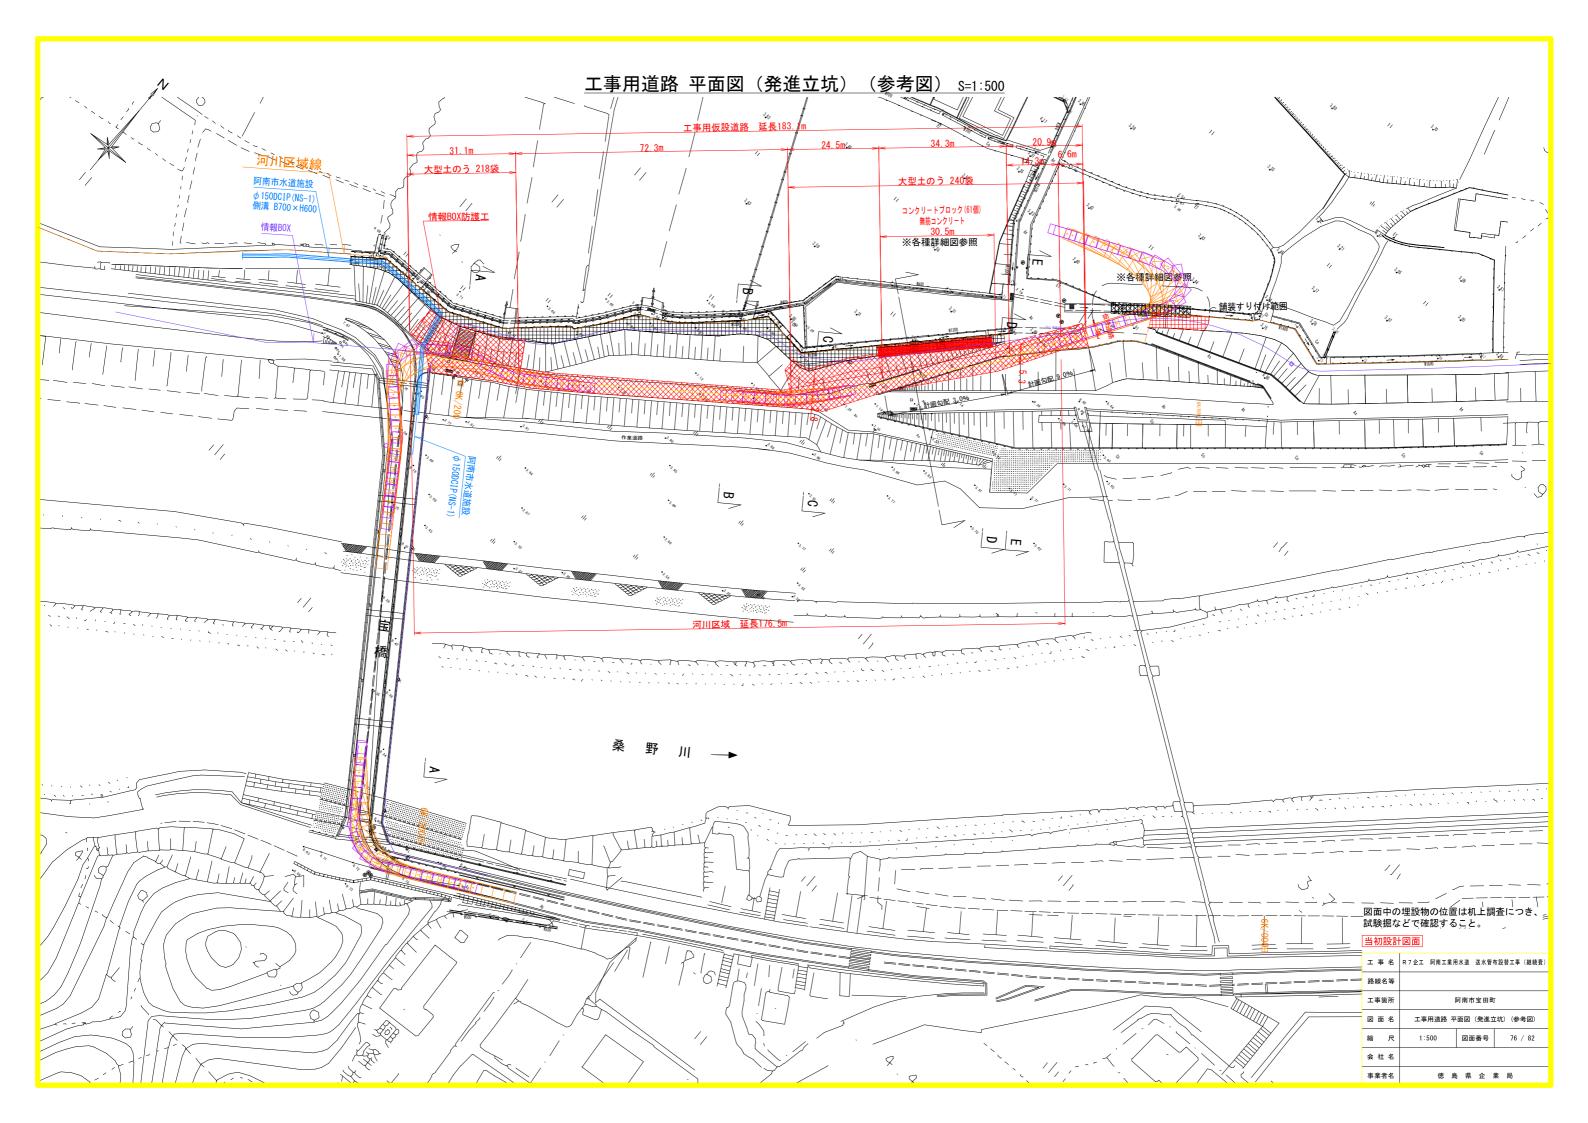

工事用道路 横断図(1)(発進立坑)(参考図) s=1:100

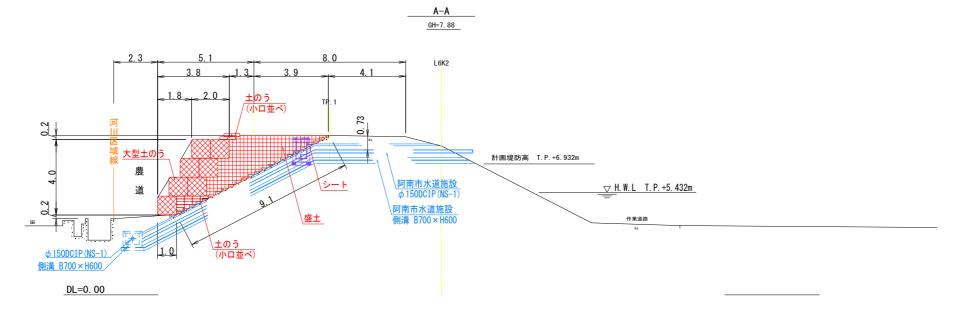

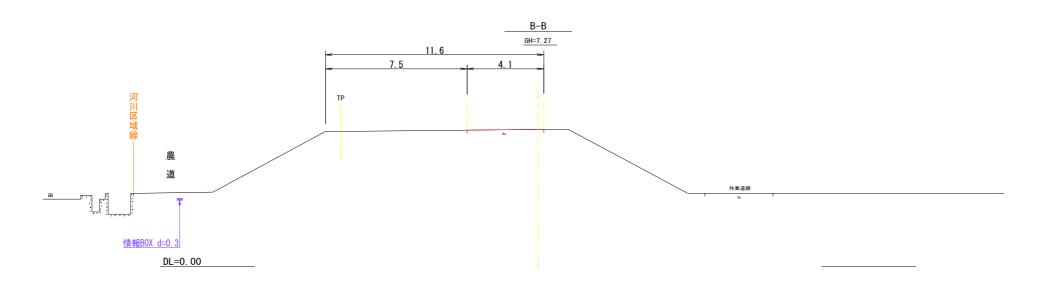

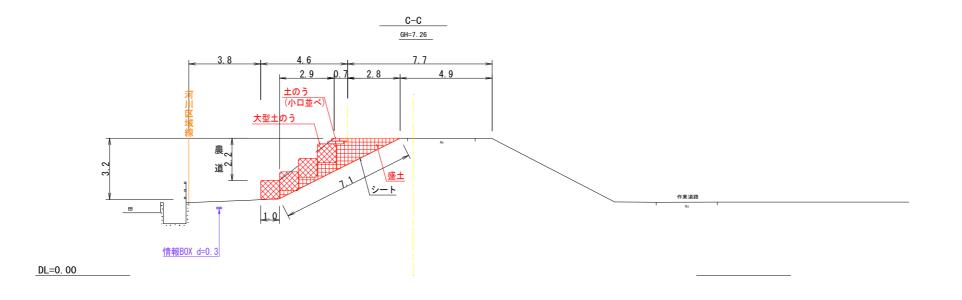



図面中の埋設物の位置は机上調査につき、 試験掘などで確認すること。


工事名	R7企工 阿南工業用水道 送水管布設替工事 (継続費)
路線名等	
工事箇所	阿南市宝田町
図面名	工事用道路 横断図(1) (発進立坑) (参考図)
縮尺	1:100 図面番号 77 / 82
会社名	
事業者名	徳 島 県 企 業 局

工事用道路 横断図(2)(発進立坑)(参考図) s=1:100

C~D中間 GH=7.57

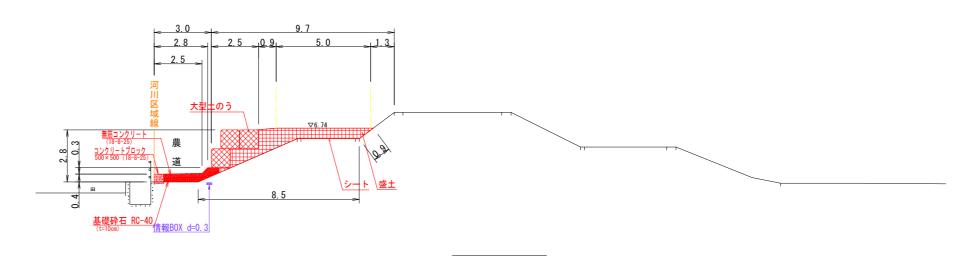

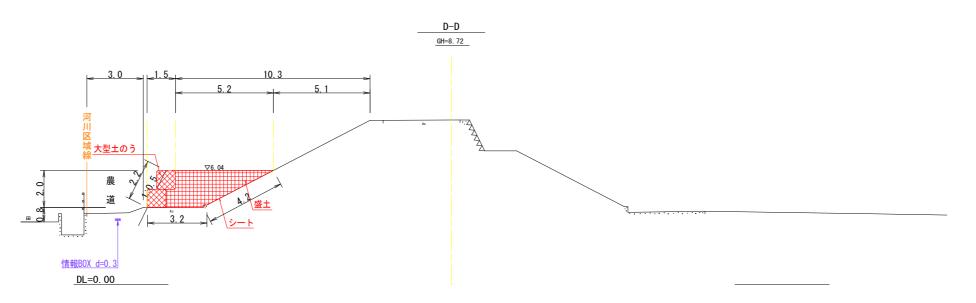

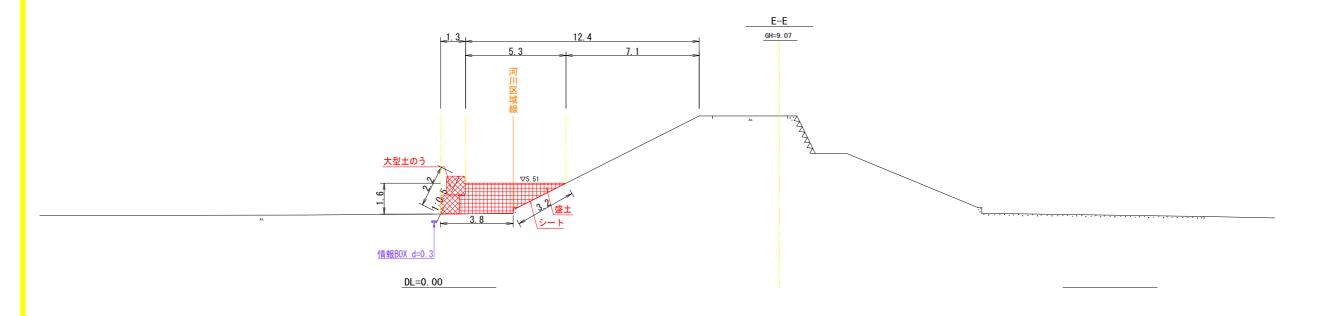


図面中の埋設物の位置は机上調査につき、 試験掘などで確認すること。


M 4merce Lower

[当初設計図面]		
工事名	R7企工 阿南工業用水道 送水管布設替工事 (継続費)	
路線名等		
工事箇所	阿南市宝田町	
図面名	工事用道路 横断図(2) (発進立坑) (参考図)	
縮尺	1:100 図面番号 78 / 82	
会社名		
事業者名	徳 島 県 企 業 局	

工事用道路 各種詳細図(発進立坑) (参考図) 発進立坑すり付け範囲図 S=1:250 すり付け断面図 S=1:50 河川区域線 河川区域外 河川区域内 3/> 5000 舗装すり付け (As) 5000 舗装すり付け (As) <u>覆工板 3000×1000×200</u> N=21枚 5% → $H-300 \times 300 \times 10 \times 15$ L=44. 00m (=22. 00m × 2) 1600 1900 15 コンクリートブロック及び無筋コンクリート設置範囲図 S=1:250 無筋コンクリート構造図 S=1:25 <u>コンクリートプロック</u> 無筋コンクリート 基礎砕石 無筋コンクリート 基礎砕石 RC-40 コンクリートブロック 工事名 R7企工 阿南工業用水道 送水管布設替工事 (継続費) 工事用道路 各種詳細図 (発進立坑) (参考図) 縮尺 図面番号 会社名 徳 島 県 企 業 局 事業者名

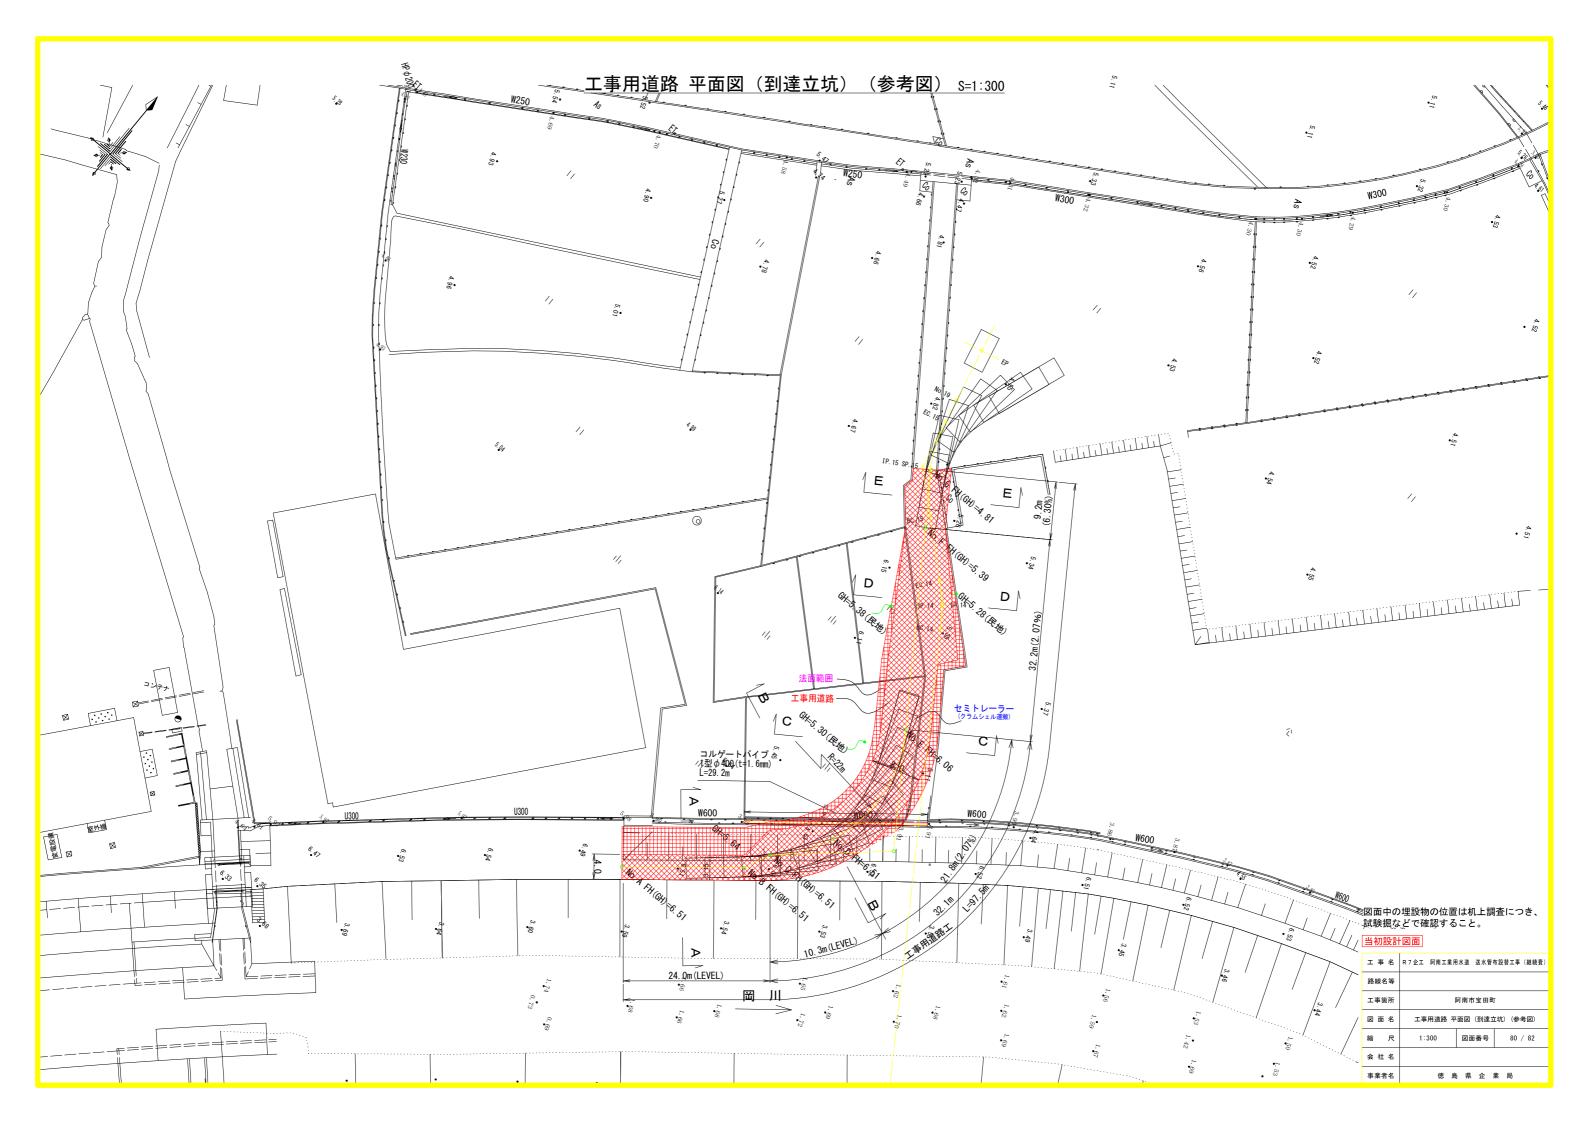


工事用道路 縱断図(到達立坑)(参考図) 間線

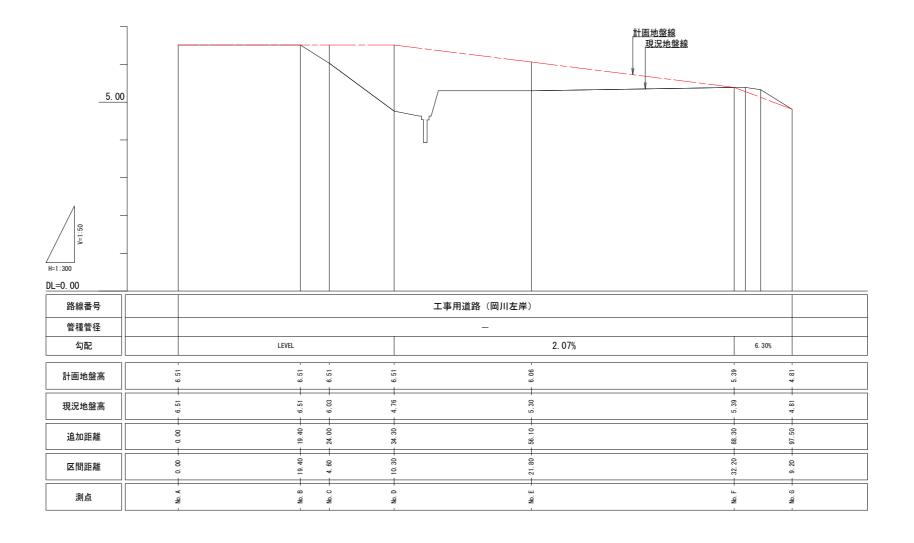



図面中の埋設物の位置は机上調査につき、 試験掘などで確認すること。


- 17712411	
工事名	R7企工 阿南工業用水道 送水管布設替工事 (継続費)
路線名等	
工事箇所	阿南市宝田町
図面名	工事用道路 縦断図 (到達立坑) (参考図)
縮尺	V=1:300 H=1:50 図面番号 81 / 82
会社名	·
事業者名	徳 島 県 企 業 局


工事用道路 横断図(到達立坑) (参考図) S=1:100

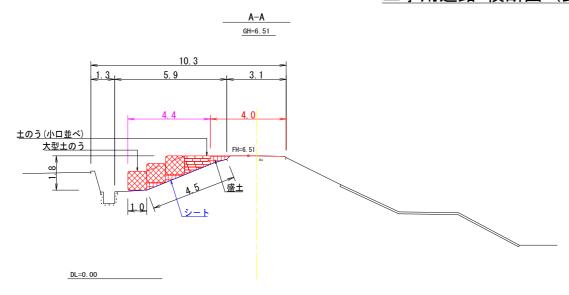

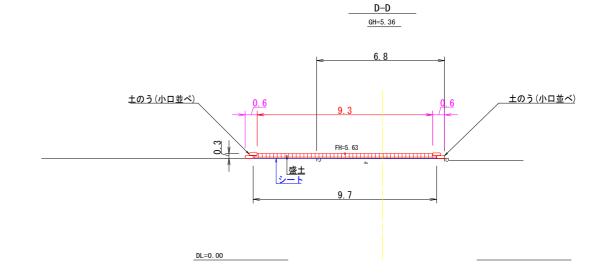

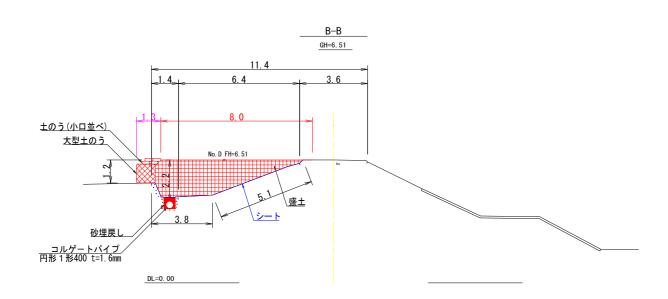

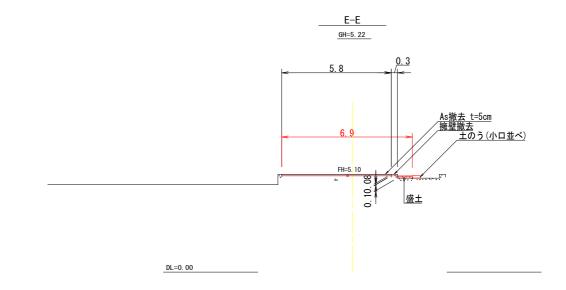

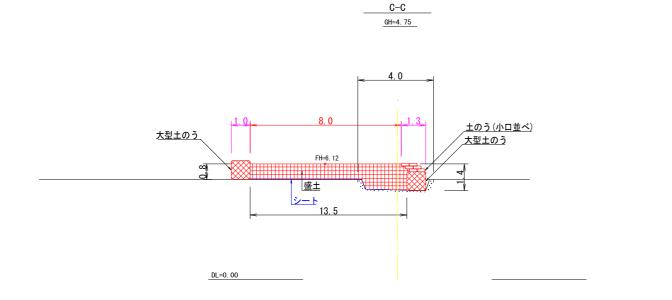

図面中の埋設物の位置は机上調査につき、 試験掘などで確認すること。

当例設訂	当初設計図面		
工事名	R7企工 阿南工業用水道 送水管布設替工事 (継続費)		
路線名等			
工事箇所	阿南市宝田町		
図面名	工事用道路 横断図 (到達立坑) (参考図)		
縮尺	1:100 図面番号 82 / 82		
会社名			
事業者名	徳 島 県 企 業 局		